



Fonte: População absoluta e relativa de idosos no Mundo.

(UN/Pop Division: World Population Prospects 2019)


O crescimento da população idosa e da expectativa de vida, tanto em números absolutos, quanto em números percentuais, vem aumentando no mundo e no Brasil. Esses dados refletem um cenário que trará cada vez mais desafios para o âmbito socioeconômico e para área da saúde, assim como para o modo como pensamos os espaços utilizados pela população idosa. A sociedade precisará ser capaz de acomodar e atender esses cidadãos em todas as esferas e de forma plena. Dentro das diversas ações necessárias para tal, a arquitetura possui um papel imprescindível de assegurar um local onde o idoso possa viver de modo saudável, seguro e estimulante, para que assim possa continuar a ter uma vida ativa e profícua, apesar das limitações inerentes da senescência.

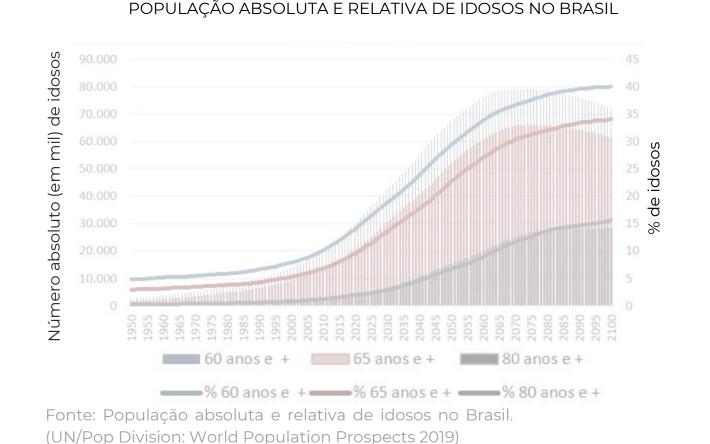

No estado do Paraná, essa situação vem ganhando destaque, visto que é o 5º estado com maior população idosa do país, cerca de 16% ou seja, 1,8 milhões de pessoas (Conselho Estadual dos Direitos dos Idosos), além da expectativa de vida ao nascer ser de 78,72 anos, entre as maiores do Brasil (Projeção da população do Brasil e das Unidades da Federação, IGBE). De acordo com as projeções do IBGE e outros institutos, como o IPARDES, veremos esses números aumentando significativamente nos próximos anos. Portanto, nessa área, surgirão oportunidades e demandas para novos equipamentos que atendam seus habitantes de terceira idade.

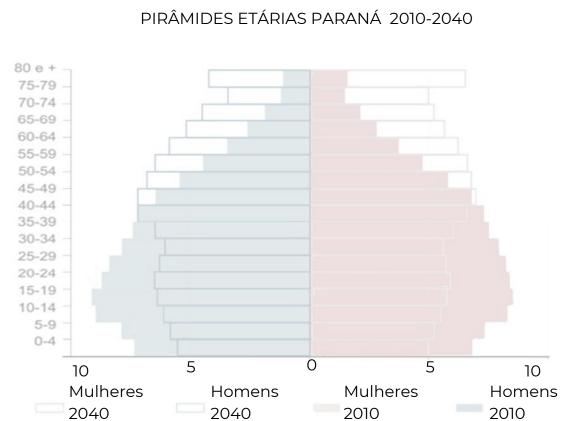

No estado, as cidades de 10 mil a 20mil habitantes estão em segunda posição em relação ao crescimento percentual de residentes idosos, relacionado ao tamanho das cidades do Paraná, ficando atrás apenas das cidades de menos de 10mil habitantes (IPARDES, Projeção da Populacionais 2018). Dentro dessa parcela, a cidade de Realeza, com 16.338 habitantes, no sudoeste do estado, pode ser considerada uma área de intervenção relevante para acolher um novo centro geriátrico, equipamento ausente na cidade e na região circundante, visto que é a 5° maior cidade da região imediata de 21 cidades (IBGE) e que vem desenvolvendo após o estabelecimento da Universidade Federal da Fronteira Sul, tendo portanto, potencial para atender o público de cidades menores do entorno, além de seus próprios moradores.

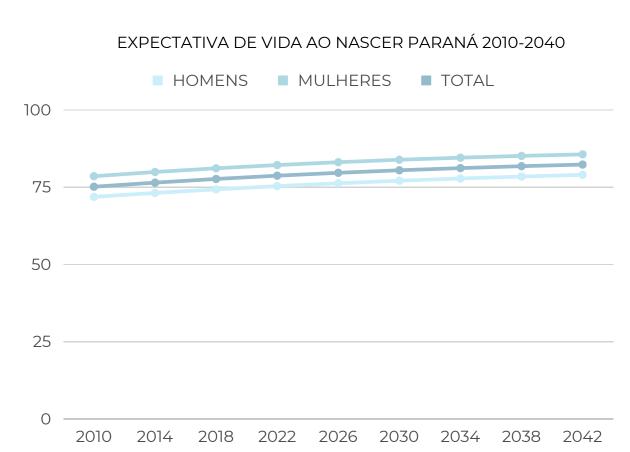

As pessoas com mais de 65 anos da cidade de Realeza correspondiam, em 2010, a 9,2% da população, sendo 1502 pessoas (População no último censo [2010], IBGE). Seguindo as proporções de crescimento populacional dessa mesma faixa etária no estado, de 2010 a 2020 (Projeção da Populações dos Municípios do Paraná para o Período 2018 a 2040, IPARDES) e comparando à população de 2020 da cidade (População estimada 2020, IBGE), estipula-se que essa porcentagem tenha subido para aproximadamente 13,6%, correspondendo à 2305 habitantes, e que tenha a tendência de passar dos 20% nos próximos 20 anos.

TEMA

O centro geriátrico Vida Nova, localizado na cidade de Realeza, PR, será um espaço de convivência e moradia que, por meio do projeto e do programa de necessidades, proporcionará aos seus usuários um ambiente arquitetonicamente rico, onde a terceira idade da vida será vista como um tempo que ainda temos para criar vínculos, desenvolver habilidades, encontrar novos interesses e criar memórias. No centro, as atividades propostas, bem como o projeto arquitetônico, estarão voltados para a prevenção e retardo das diversas doenças comuns da senescência, seja pelo estimulo neurológico, psicológico, social ou físico que cada atividade oferecida poderá oportunizar, ou simplesmente pela vivência diária em um ambiente saudável e pensado para o bem estrar humano.

ARQUITETURA HUMANIZADA COMO TRATAMENTO PREVENTIVO

O centro geriátrico tratará, por meio da arquitetura, de diversos problemas de saúde comuns aos idosos, em todos os âmbitos do projeto. No âmbito arquitetônico, será abordada a prevenção a quedas e fraturas, seguindo as indicações da Linha Guia da Saúde do Idoso 2018, assim como o estimulo neurológico e o bem-estar, por meio dos aspectos visuais e bioclimáticos da edificação. A prevenção da demência e de outras doenças neurodegenerativas também serão tratadas, visto que alguns dos principais fatores de risco para desenvolvimento dessas doenças são: isolamento social, inatividade física e depressão (Preventable risk factors of dementia: Population attributable fractions in a Brazilian population-based study, Wyllians Borell), os quais serão abordados no programa de necessidades do projeto, em áreas de convivência social, de terapia e de preparo físico. Visto que a interação intergeracional, os vínculos, o sentimento de pertencimento e de comunidade são alguns dos principais fatores associados à longevidade (The Village Effect: Why Face to Face Contact Matters, Susan Pinker), o projeto buscará, primordialmente, proporcionar em todos os níveis, a possiblidade de criar essas tão importantes relações interpessoais entre seus residentes idosos e estudantes, crianças, adolescentes e outros idosos moradores da cidade.

CONVIVÊNCIA INTERGERACIONAL E COMUNITÁRIA

Fonte: IBGE

No processo de envelhecimento, a convivência social é de suma importância na prevenção de doenças neurodegenerativas e depressão. No projeto, essa temática será abordada de quatro modos: haverá dormitórios destinados a estudantes universitários, ofertados em troca de companhia e assistência aos residentes de terceira idade, seguindo a ideia das residências Humanitas, já estabelecida na Holanda; o centro também possuirá uma área de convivência destinada para receber crianças e adolescentes estudantes de escolas próximas do centro, seguindo o exemplo da casa geriátrica St. Monica's Trust, em Bristol, onde foi feito um estudo sobre a influência do convívio entre idosos e crianças e foi constatado que 80% dos residentes melhoraram sua mobilidade e 70% reduziram a pontuação na escala de depressão; os espaços de lazer e assistência do centro estarão abertos para receber cidadãos idosos não residentes, a fim de oferecer um serviço amplo e oportunizar a interação entre toda comunidade idosa da cidade; por fim, a localização do projeto também visa a integração dos moradores com a comunidade, visto que fica próximo de diversos equipamentos comunitários que poderão ser facilmente acessados por quem habita o centro.

A SAÚDE DO IDOSO ALINHADA À SAÚDE DO PLANETA

Não podemos pensar em moradias para o futuro sem pensar no futuro do planeta. A saúde do cidadão de terceira idade está diretamente ligada à sustentabilidade. Portanto, soluções sustentáveis serão implementadas no projeto de forma passiva e de forma ativa. O HAPPI (Housing our Ageing Population Panel for Innovation), define recomendações para um projeto destinado às pessoas idosas, dentre elas encontramos: padrões de espaço interno generosos; muita luz natural na casa (de idosos) e em espaços de circulação; plantas, árvores e ambiente natural; altos níveis de eficiência energética e com boa ventilação para evitar superaquecimento. Além dessas premissas que estão relacionadas à saúde e bem-estar do residente, também será implementado no projeto outros meios de diminuir o impacto ambiental da edificação: energia solar fotovoltaica, cisternas, uso de matérias e tecnologias construtivas com baixa pegada de carbono e uso consciente do solo. Essas ações projetuais tem o propósito de garantir um futuro saudável tanto para o planeta quanto para a

PROBLEMÁTICA

O projeto visa proporcionar um espaço que possa absorver as demandas crescentes relacionados à população idosa, que não são atendidas na região e são insuficientes quando analisamos o contexto nacional. Além de atender a necessidade de moradia apropriada, também englobará o atendimento específico à saúde dessa faixa etária e combaterá a marginalização e exclusão do cidadão idoso, por meio de equipamentos que o inclua na dinâmica do contexto urbano e incentivem o convívio entre os moradores do centro e os demais habitantes da cidade. Outra questão abordada é a habitação estudantil acessível, que prevê abrigar estudantes de baixa renda e favorecer o acesso à educação. O centro tem como objetivo trazer uma nova dimensão sobre as instituições de longa permanência e a experiência da vida na terceira idade, abordando a necessidade de entender o idoso como alguém que ainda possui muita vida, que deve ser respeitada e valorizada e que possui demandas especificas que precisam ser atendidas e ofertadas em larga escala e com qualidade, incluindo essa população na sociedade. Nesse contexto, o projeto será pensado para poder atender a população idosa, de modo seguro e pleno, sem abrir mão de uma boa arquitetura, que se diferencie dos demais projetos da área da saúde e que possa ser um marco arquitetônico na região.

PROMOTOR

O projeto será realizado pela Prefeitura Municipal de Realeza, considerando o Fundo Municipal dos Direitos da Pessoa Idosa (Lei Municipal nº 1.263/2009).

PÚBLICO ALVO


O público alvo é, principalmente, a população idosa de Realeza e das cidades próximas, (que possam ser atendidos por uma instituição de longa permanência Modalidade II, onde não são contemplados os idosos portadores de doença física acentuada ou de doença mental incapacitante e possuem, no máximo, grau de dependência II), que necessitam de auxilio físico ou psicológico e já não estão mais capacitados para habitarem suas residências ou desejam viver em um local melhor preparado para corresponder às suas necessidades. Além deles, também os estudantes universitários que habitarem o centro, as crianças que poderão conviver com os idosos no espaço intergeracional e os demais idosos da cidade que poderão participar das atividades do centro.

CONCEITO

Fonte: IBGE

UM NOVO ÂNGULO SOBRE O ENVELHECER PELA ÓTICA DA ARQUITETURA.



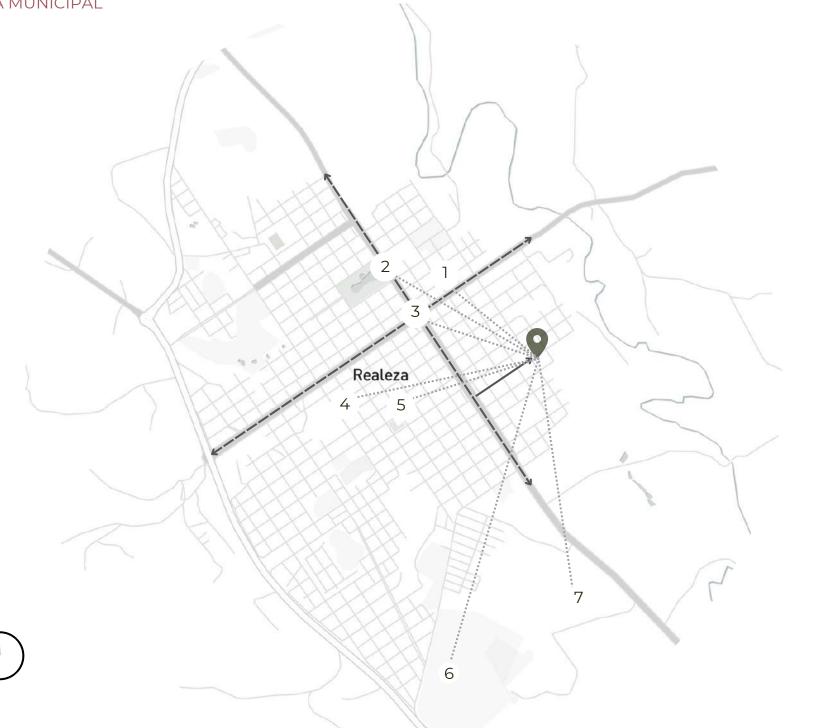

LEGENDA MAOA REGIONAL

REALEZA

CENTROS GERIÁTRICOS PRÓXIMOS

POSSÍVEL ÁREA DE ABRANGÊNCIA DOS CENTROS

CIDADES ABRANGIDAS POR REALEZA	POP. IDOSA	POP. IDOSA %
Santa Izabel do Oeste	1.940	13
Pérola d'Oeste	1.007	14,9
Capanema	2.686	14,5
Salto do Lontra	1.628	11,9
Ampére	1.990	11,5
Planalto	2.089	15,3
Nova prata do Iguaçu	1.359	13,1
Capitão Leônidas Marques	1.886	12,6
Bela Vista da Caroba	579	14,7

3. CENTRO DA CIDADE - 1,2KM

4. OPOSTO DE SAÚDE - 1,7KM

5. RODOVIÁRIA -1,2KM 6.UNIVERSIDADE FEDERAL DA FRONTEIRA SUL - 2,9KM

7. CENTRO DE ENSINO SUPERIOR - 2,1KM

LEGENDA MAPA MUNICIPAL ÁREA DE INTERVENÇÃO QUADRA: 537 DIMENSÕES: 8000M² - 80M X 100M BAIRRO: CONJUNTO HABITACIONAL VIDA NOVA ZONA RESIDENCIAL 02 **<->** AVENIDAS ESTRUTURADORAS DA CIDADE → ACESSO AO TERRENO A PARTIR DA AVENIDA 1. PRONTO ATENDIMENTO 24H -1KM 2. LAGO MUNICIPAL - 1,8KM

MAPA ZONEAMENTO MUNICIPAL



LEGENDA MAPA ZOENAMENTO MUNICIPAL

MALHA URBANA

CORPOS HÍDRICOS

PERÍMETRO URBANO BAIRROS

ZONA RESIDENCIAL 1 (ZR1)

ZONA RESIDENCIAL 2 (ZR2)

ZONA RESIDENCIAL 3 (ZR3) ZONA DE COMÉRCIO E SERVIÇO 1 (ZCS1)

ZONA DE COMÉRCIO E SERVIÇO 2 (ZCS2)

ÁREA DE PRESERVAÇÃO PERMANENTE (APP)

ZONA DE CONTROLE E PROTEÇÃO AMBIENTAL (ZCPA) ZONA ESPECIAL DE INTERESSE SOCIAL (ZEIS)

ZONA ESPECIAL DO AEROPORTO (ZEA)

ZONA INDUSTRIAL 1 (ZI1)

ZONA INDUSTRIAL 2 (ZI2)

ZONA ESPECIAL DE REGULARIZAÇÃO FUNDIÁRIA (ZEIS) ZONA DE EXPANSÃO URBANA 01 (ZEU 1)

ZONA DE EXPANSÃO URBANA 02 (ZEU 2)

ANEXO IX - TABELA DE USO E OCUPAÇÃO DO SOLO (ZR2)



A cidade foi fundada em 1963, próxima da fronteira com a Argentina, após um rápido crescimento advindo do estabelecimento de uma madeireira, a qual gerou muitos empregos na região. Pode ser considerada uma cidade bastante nova, o que resulta em um grande aumento percentual da população idosa nos últimos anos. As araucárias que atraíram as madeireiras permanecem sendo uma marca na paisagem. Possui uma atividade agrícola forte que cerca a cidade com campos de trigo, soja e milho, proporcionando uma linda vista de vários pontos da zona urbana. Realeza vem crescendo e se desenvolvendo ao longo dos últimos anos, com novos marcos como a Universidade Federal da Fronteira Sul e Centro de Pesquisa da Embrapa. Ao mesmo tempo, percebemos uma migração por parte da população jovem para centros urbanos maiores, enquanto os cidadão idosos permanecem na cidade que

ZONA RESIDENCIAL 02	
OCUPAÇÃO	
Área Mínima do Lote de Meio de Quadra (m²)	250
Área Mínima do Lote de Esquina (m²)	250
Taxa de Ocupação Máxima (%)	70
Coeficiente de Aproveitamento Máximo	4,0
Número de Pavimentos	8
Altura Máxima (m)	30
Taxa de Permeabilidade Mínima (%)	20
Recuo Frontal Mínimo Recuo Lateral Mínimo para Esquinas	1,5
Afastamentos Mínimos Lateral Fundo	1,5 1,5
Testada Mínima do Lote (m) Meio de Quadra Esquina	7,5 7,5

Será proposto que a edificação fique abaixo do coeficiente de aproveitamento máximo e da altura máxima, levando em consideração dois pontos principais: a continuidade da tipologia baixa e horizontal do bairro, com o intuito de permitir que o prédio se integre ao entorno, tanto urbano quanto rural; e o uso da edificação, o qual deve atender à população idosa que frequentemente possui dificuldade de locomoção. Portanto, para a segurança, integração e conforto dos seus usuários, assim como para facilitar o acesso externo, a edificação terá dois pavimentos.



Acadêmica: Natalia Lucchese Wiehe VIDA NOVA Centro Geriátrico

Orientação TCC I: Prof^a Cassandra Coradin

Banca Qualificadora: Beatriz Regina Dorfman e José Arthur Fell

viveram toda a vida.

Coordenação da disciplina Profa Maria Alice Medeiros Trabalho de Conclusão de Curso II: 2023 / 1 Orientação TCC II: Prof Paulo Ricardo Bregatto

Data: 20 / 06 / 2023

ESTUDO DE CASO

FICHA TÉCNICA ANO: 2014

IMPLANTAÇÃO

ARQUITETURA: Dietger Wissounig Architekten

LOCALIZAÇÃO: Graz, Áustria ÁREA: 5010m²

centro da cidade. O afastamento dos limites da quadra possibilitam criação de uma área verde ao redor do prédio. Por questões de acessibilidade e proteção contra incêndio o lar possui 3 entradas que se conectam com as ruas ao seu redor. TIPOLOGIA O edifício de dois pavimentos se organiza em 8 habitações compostas pelos dormitórios em volta de um pátio central e de uma área de estar e jantar. Cada conjunto se liga por áreas de estar distribuídas longitudinalmente no prédio. As áreas de apoio e atendimento se localizam

no centro. Essa disposição favorece o atendimento aos idosos e confere uma sensação de

A edificação se localiza em uma área residencial e plana da cidade, próximo de outros complexos habitacionais de altura baixa. Fica perto de avenidas que criam um fácil acesso ao

comunidade. Em planta, vemos que os pátios criam pontos de centralidade, sendo 4 secundários e um principal, o qual liga todos os pontos do prédio. MATERIALIDADE

O lar de idosos foi construído em uma estrutura portante pré-moldada de madeira laminada colada, que é exposta em diversas partes do prédio, complementando o revestimento externo de lariço austríaco não tratada. A escolha desse material confere o caráter estético do edifício e cria um ambiente aconchegante para os moradores. Os amplos planos de vidro nas fachadas e divisórias integram a paisagem ao interior. Cada ala possui uma cor designada para facilitar a diferenciação dos ambientes.

ANÁLISES DO TERRENO



DIRETRISES

- Projetar visando o bem-estar e segurança do cidadão idoso
- Aplicar os conceitos de biofilia e neuro-arquitetura na edificação para beneficiar a percepção visual e experiência física dos seus usuários;
- Utilizar a arquitetura como tratamento preventivo para diversas doenças e demais problemas de saúde comuns na terceira idade;
- Propor um programa de necessidades diverso e que favoreça o estimulo neuromotor e psicossocial dos residentes, a fim de retardar o desenvolvimento de quadros demenciais;
- Criar ambientes de estar diversos visando proporcionar maior dinâmica no dia-a-dia e favorecer o sentimento de comunidade;
- Projetar uma arquitetura que se diferencie das instituições de saúde como conhecemos, proporcionando o sentimento de conforto e de lar;
- Buscar relações com o entorno e integração com a natureza;
- Alinhar a saúde dos residentes, da edificação e do meio ambiente.

NORMAS

INSTITUIÇÃO DE LONGA PERMANÊNCIA PARA IDOSOS

Foram seguidas a RDC N° 502 e a RDC N° 283 para definir do programa de necessidades, assim como para elaborar o projeto de forma adequada.

ACESSIBILIDADE

A ABNT NBR 9050:2015 foi utilizada para o dimensionamento dos espaços, com o objetivo de tornar o centro um ambiente completamente acessível.


ESTABELECIMENTOS ASSISTENCIAIS DE SAÚDE

A RDC N° 50 também foi considerada pra os espaços de assistência à saúde e para ter um panorama de diretrizes a serem seguidas para melhorar a segurança e saúde da edificação.


INCÊNDIO


As normas de incêndio seguidas foram o Código De Segurança Contra Incêndio E Pânico - CSCIP do Estado do Paraná e a NBR 9077 - Saídas de emergência em edifícios. A edificação foi considerada com mediana resistência a fogo, em vez de baixa, visto que as atuais normas de segurança contra incêndio estão desatualizadas e não incluem a tecnologia construtiva utilizada.



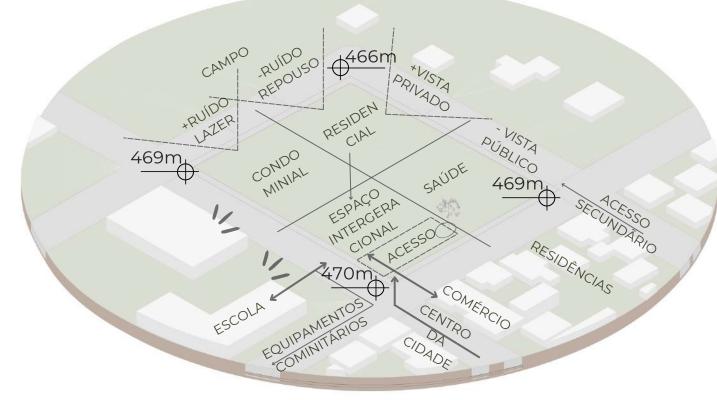

HIPÓTESE DE PARTIDO 01

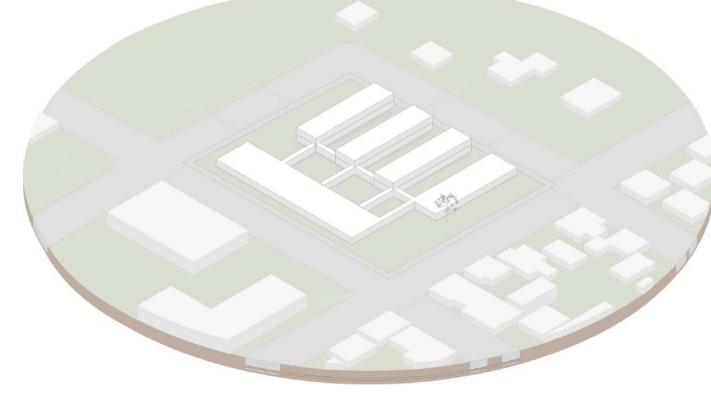

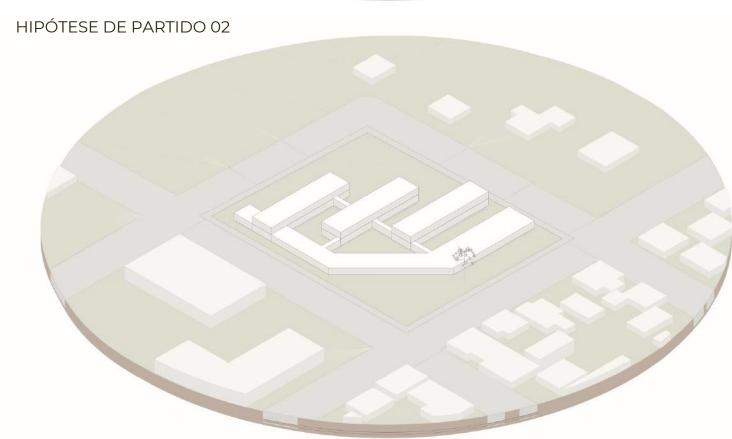









• Proporcionar aos residentes do centro acesso fácil aos equipamentos

Utilizar o desnível para criar visuais

Uso da árvore como marco do centro

SAÚDE

comunitários do bairro

Propor asfaltamento da rua

FORÇAS	OPORTUNIDADES					
 Bairro calmo e residencial Equipamentos de uso comunitário próximos 	 Integrar a arquitetura com a natureza Criar interação entre crianças, estudantes universitários e idosos 					

natureza Cidade carece desse equipamento

MATRIZ FOFA

Região segura

• Vista ampla do campo e contato com a

- Boa insolação natural
- Próximo de diversos equipamentos importantes da cidade
- Árvore simbólica no terreno

APOIO

COMÉRCIO

ESPAÇO INTERGERACIONAL

ACESSO PÚBLICO

FRAQUEZAS		AMEAÇAS
 Uma das ruas não é asfaltad Ruído vindo da escola Há desnível no terreno 	a	Futuras construções podem prejudicar as visuais do campo
ORGANOGRAMA ACESSO PRIVADO ————————————————————————————————————	DORITÓRIO ESTUDANTI	
ESPAÇO CONDOMINIAL	DORMITÓRI IDOSOS 1	
ADMINISTRAÇÃO	DORMITÓRI IDOSOS 2	/

_DORMITÓRIOS

IDOSOS 3

REABILITAÇÃO

25,0,	DORMITORIO IDOSO 1 PESSOA	4	21	84	
	DORMITORIO IDOSO 2 PESSOAS		28,7	114,8	
	BANHEIRO PCD		5,7		
	ESTAR/JANTAR	2	103		
	POSTO DE ENFERMAGEM	2	6	12	
	CIRC. VERTICAL	2			
BLOCO 01	DML	2	3,6		886,7
BLOCO 01	DEPOSITO DE LIXO	2			000,7
	SANITARIO PCD	4		15,2	
	CIRCULAÇAO		48,1		
	ESTAR EXTERNO TERREO	1	42,6		
	ESTAR EXTERNO 2 PAV	1	60	60	
	PATIO	1	146,9		
	TAIL	10	140,7	140,7	
	DORMITORIO IDOSO 1 PESSOA	4	23,5	94	
	DORMITORIO IDOSO 2 PESSOAS	4	32,4	129,6	
	BANHEIRO PCD	4	5,4	21,6	
	ESTAR/JANTAR	2	103	206	
	POSTO DE ENFERMAGEM	2	6	12	
	CIRC. VERTICAL	2	24,9	49,8	
BLOCO 02	DML	2	3,6		972,9
	DEPOSITO DE LIXO	2	3,2	6,4	
	SANITARIO PCD	4			
	CIRCULAÇAO	2	48,1	96,2	
	ESTAR EXTERNO	2	60	120	
	PATIO	1	214,9		
	DORMITORIO IDOSO 1 PESSOA	2	21	42	
	DORMITORIO IDOSO 2 PESSOAS	2	28,7		
	BANHEIRO PCD IDOSO	4	5.25	22,8	
	DORMITORIO ESTUDANTE 1 PESSOA	2		47	
	DORMITORIO ESTUDANTE 2 PESSOA	2	32,4	64,8	
	BANHEIRO PCD ESTUDANTE	2	5,4	10,8	
	ESTAR/JANTAR	2	103	206	
D1 000 00	POSTO DE ENFERMAGEM	1	6	6	0000
BLOCO 03	ESCRITORIO	1	6	6	832,9
	CIRC. VERTICAL	2	24,9	49,8	
	DML	2	3,6	7,2	
	DEPOSITO DE LIXO	2	3,2	6,4	
	SANITARIO PCD	4	3,8	15,2	
	CIRCULAÇAO	2	48,1	96,2	
	ESTAR EXTERNO	1	60	60	
	PATIO	1	135,3	135,3	
	RECEPÇAO	1	53	53	
	ESPAÇO ECUMENICO	1	77	77	
CONDOMÍNIO	PATIO ESTAR CONDOMINIO	1		166	303,6
		2	166		
	SANITARIO PCD	Z	3,8	7,6	
	SALA ADMINISTRATIVA	1	10	10	
	SALA DE REUNIOES	1	10	10	
ADMINISTRAÇÃO	ARQUIVO	i	11	11	42,4
***************************************					15 THE
	SANITARIO PCD	2	5,7	11,4	

ALMOXARIFADO

LAVANDERIA

DML

AP010

8,2 4,9

15,7


4,9 28,8



THE TALL				
PROGRAMA DE	E NECESSIDADES			
ZONA	AMBIENTE DORMITORIO IDOSO 1 PESSOA	L TOTAL	ZONA	AMB ESTIARIO FUNCIONAI


				Æ	Bo ISonaro
ZONA	AMBIENTE	QUAN		TOTAL	TOTAL
	VESTIARIO FUNCIONARIOS	2	11	22	
FUNCIONÁRIOS	BANHEIRO FUNCIONARIOS	2	4,9	9,8	40
	COPA FUNCIONARIOS	1	8,2	8,2	
	CIDCUI ACAO	1	100	100	

ZUNA	AMBIENTE		DIMENS	TUTAL	TUTAL
	VESTIARIO FUNCIONARIOS	2	11	22	
FUNCIONÁRIOS	BANHEIRO FUNCIONARIOS	2	4,9	9,8	40
	COPA FUNCIONARIOS	1	8,2	8,2	
	CIRCULAÇA0	1	48,3	48,3	
	LIVRARIA	1	20	20	
	SANITARIO PCD LIVRARIA	1	3,9	3,9	
	DEPOSITO LIVRARIA	1	6,9	6,9	
	MINI MERCADO	1	20	20	
	SANITARIO PCD MINI MERCADO	1	3,9	3,9	
	DEPOSITO MINI MERCADO	1	6,9	6,9	
	DISTRO	,	00	0.0	
COMÉRCIO E SERVIÇOS	BISTRU	1	83	83	408,4
	GALERIA	1	37	37	
	SANITARIO PCD BISTRO	2	4,5	9	
	CAIXA	1	8,9	8,9	
	COZINHA	1	40	40	
	DEPOSITO	1	8,9	8,9	
	PATIO BISTRO	1	160	160	
	RECEPÇAO	1	62,8	62,8	
	ESTAR E LAZER	1	40	40	
	SALA MULTIUSO	1	40	40	
	SANITARIO PCD	2	3,8	7,6	
	ATELIE	1	28,3	28,3	
ESPAÇO INTERGERACIONA	SALA DE INFORMATICA E ESTUDOS	1			549,4
	CIRCULAÇÃO	1	28,3	28,3	
	CIRCULAÇÃO	1	23	23	
	PATIO LAZER	1	160	160	
	PATIO ESTAR	1	79,4	79,4	
	PATIO RECEPÇAO	1	80	80	
	RECEPÇAO	1	70	70	
	SANITARIO PCD	2	4,5	9	
	TERAPIA OCUPACIONAL	1	32,5	32,5	
	FISIOTERAPIA	1	30	30	
	EDUCAÇÃO CONTINUADA PARA IDOSOS	1	30	30	
	PSICOTERAPIA	2	10,8	21,6	
	ASSISTENCIA SOCIAL	1	10,8	10,8	
	VESTIARIO	2	5	10	
ESPAÇO SAÚDE	DML	1	3,5	3,5	703,5
	ALMOXARIFADO	1	7,3	7,3	
	ENFERMARIA	1	38,7	38,7	
	POSTO DE ENFERMAGEM / FARMACIA	1	6,3	6,3	
	ESTACIONAMENTO AMBULANCIA	1			
		1	18,8	18,8	
	CIRCULAÇÃO	1	45	45	
	PATIO TERAPIA OCUPACIONAL	Į.	160	160	
	PATIO FISIOTERAPIA	1	210	210	
	GERADOR	1	12,7	12,7	
	TRANSFORMADOR	1	17	17	
	QGBT	1	12,7	12,7	
	MEDIDORES	1	12,7	12,7	
INFRAESTRUTURA	RESERVATORIO SUPERIOR	3	40	120	725,1
	RESERVATORIO INFERIOR / CISTERNAS	3	60	180	
	SAIDAS DE EMERGENCIA	1	130	130	
	PAINEIS SOLARES	3	80	240	
TOTAL				_ ,0	5542
IOIAL					0072

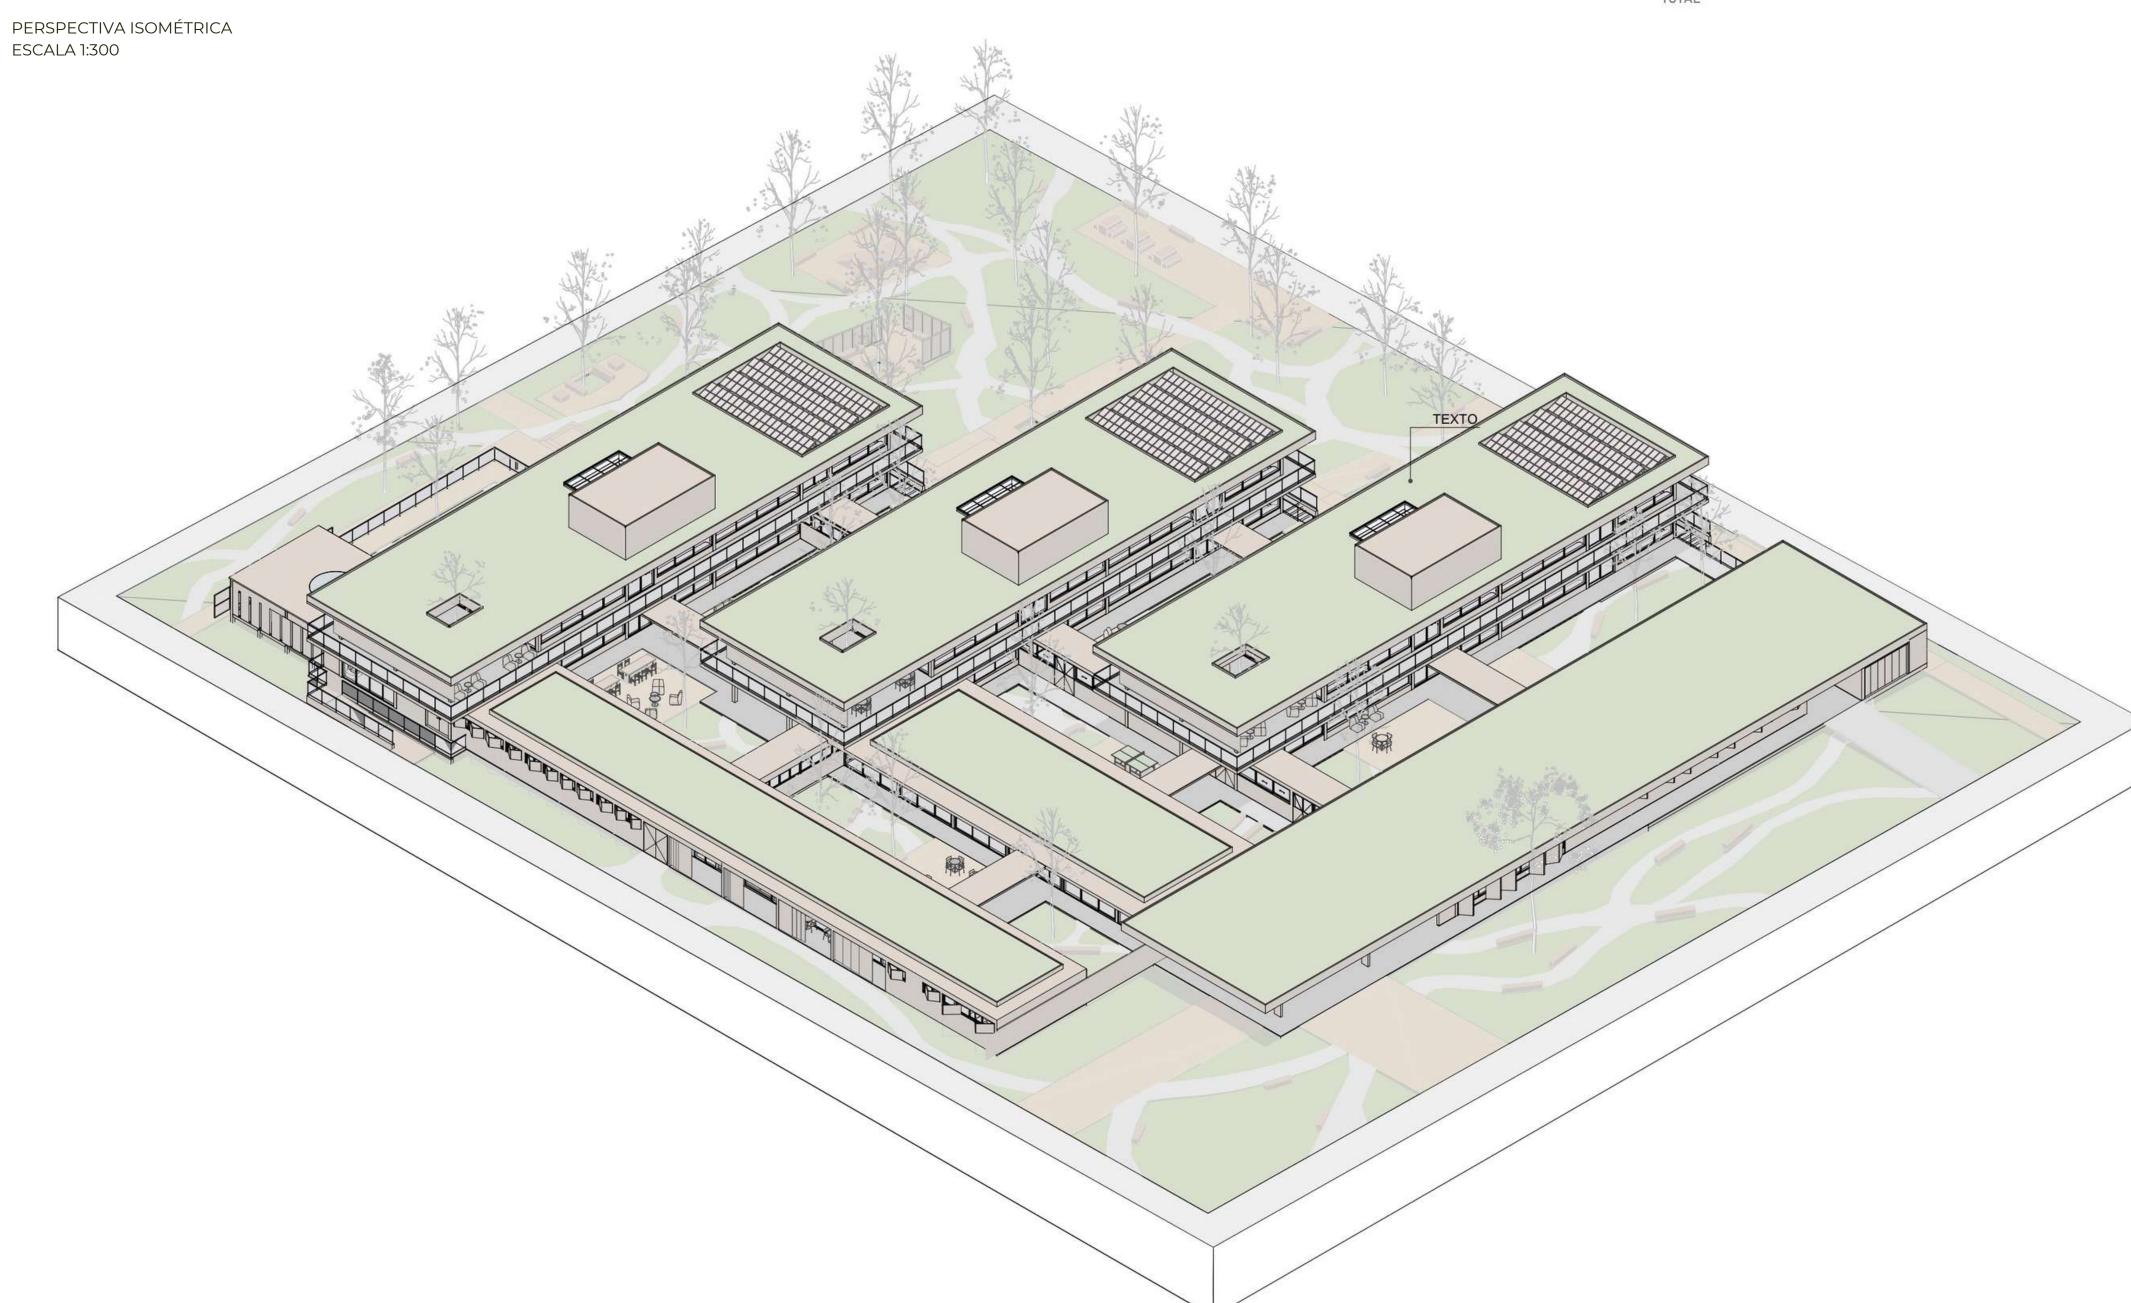






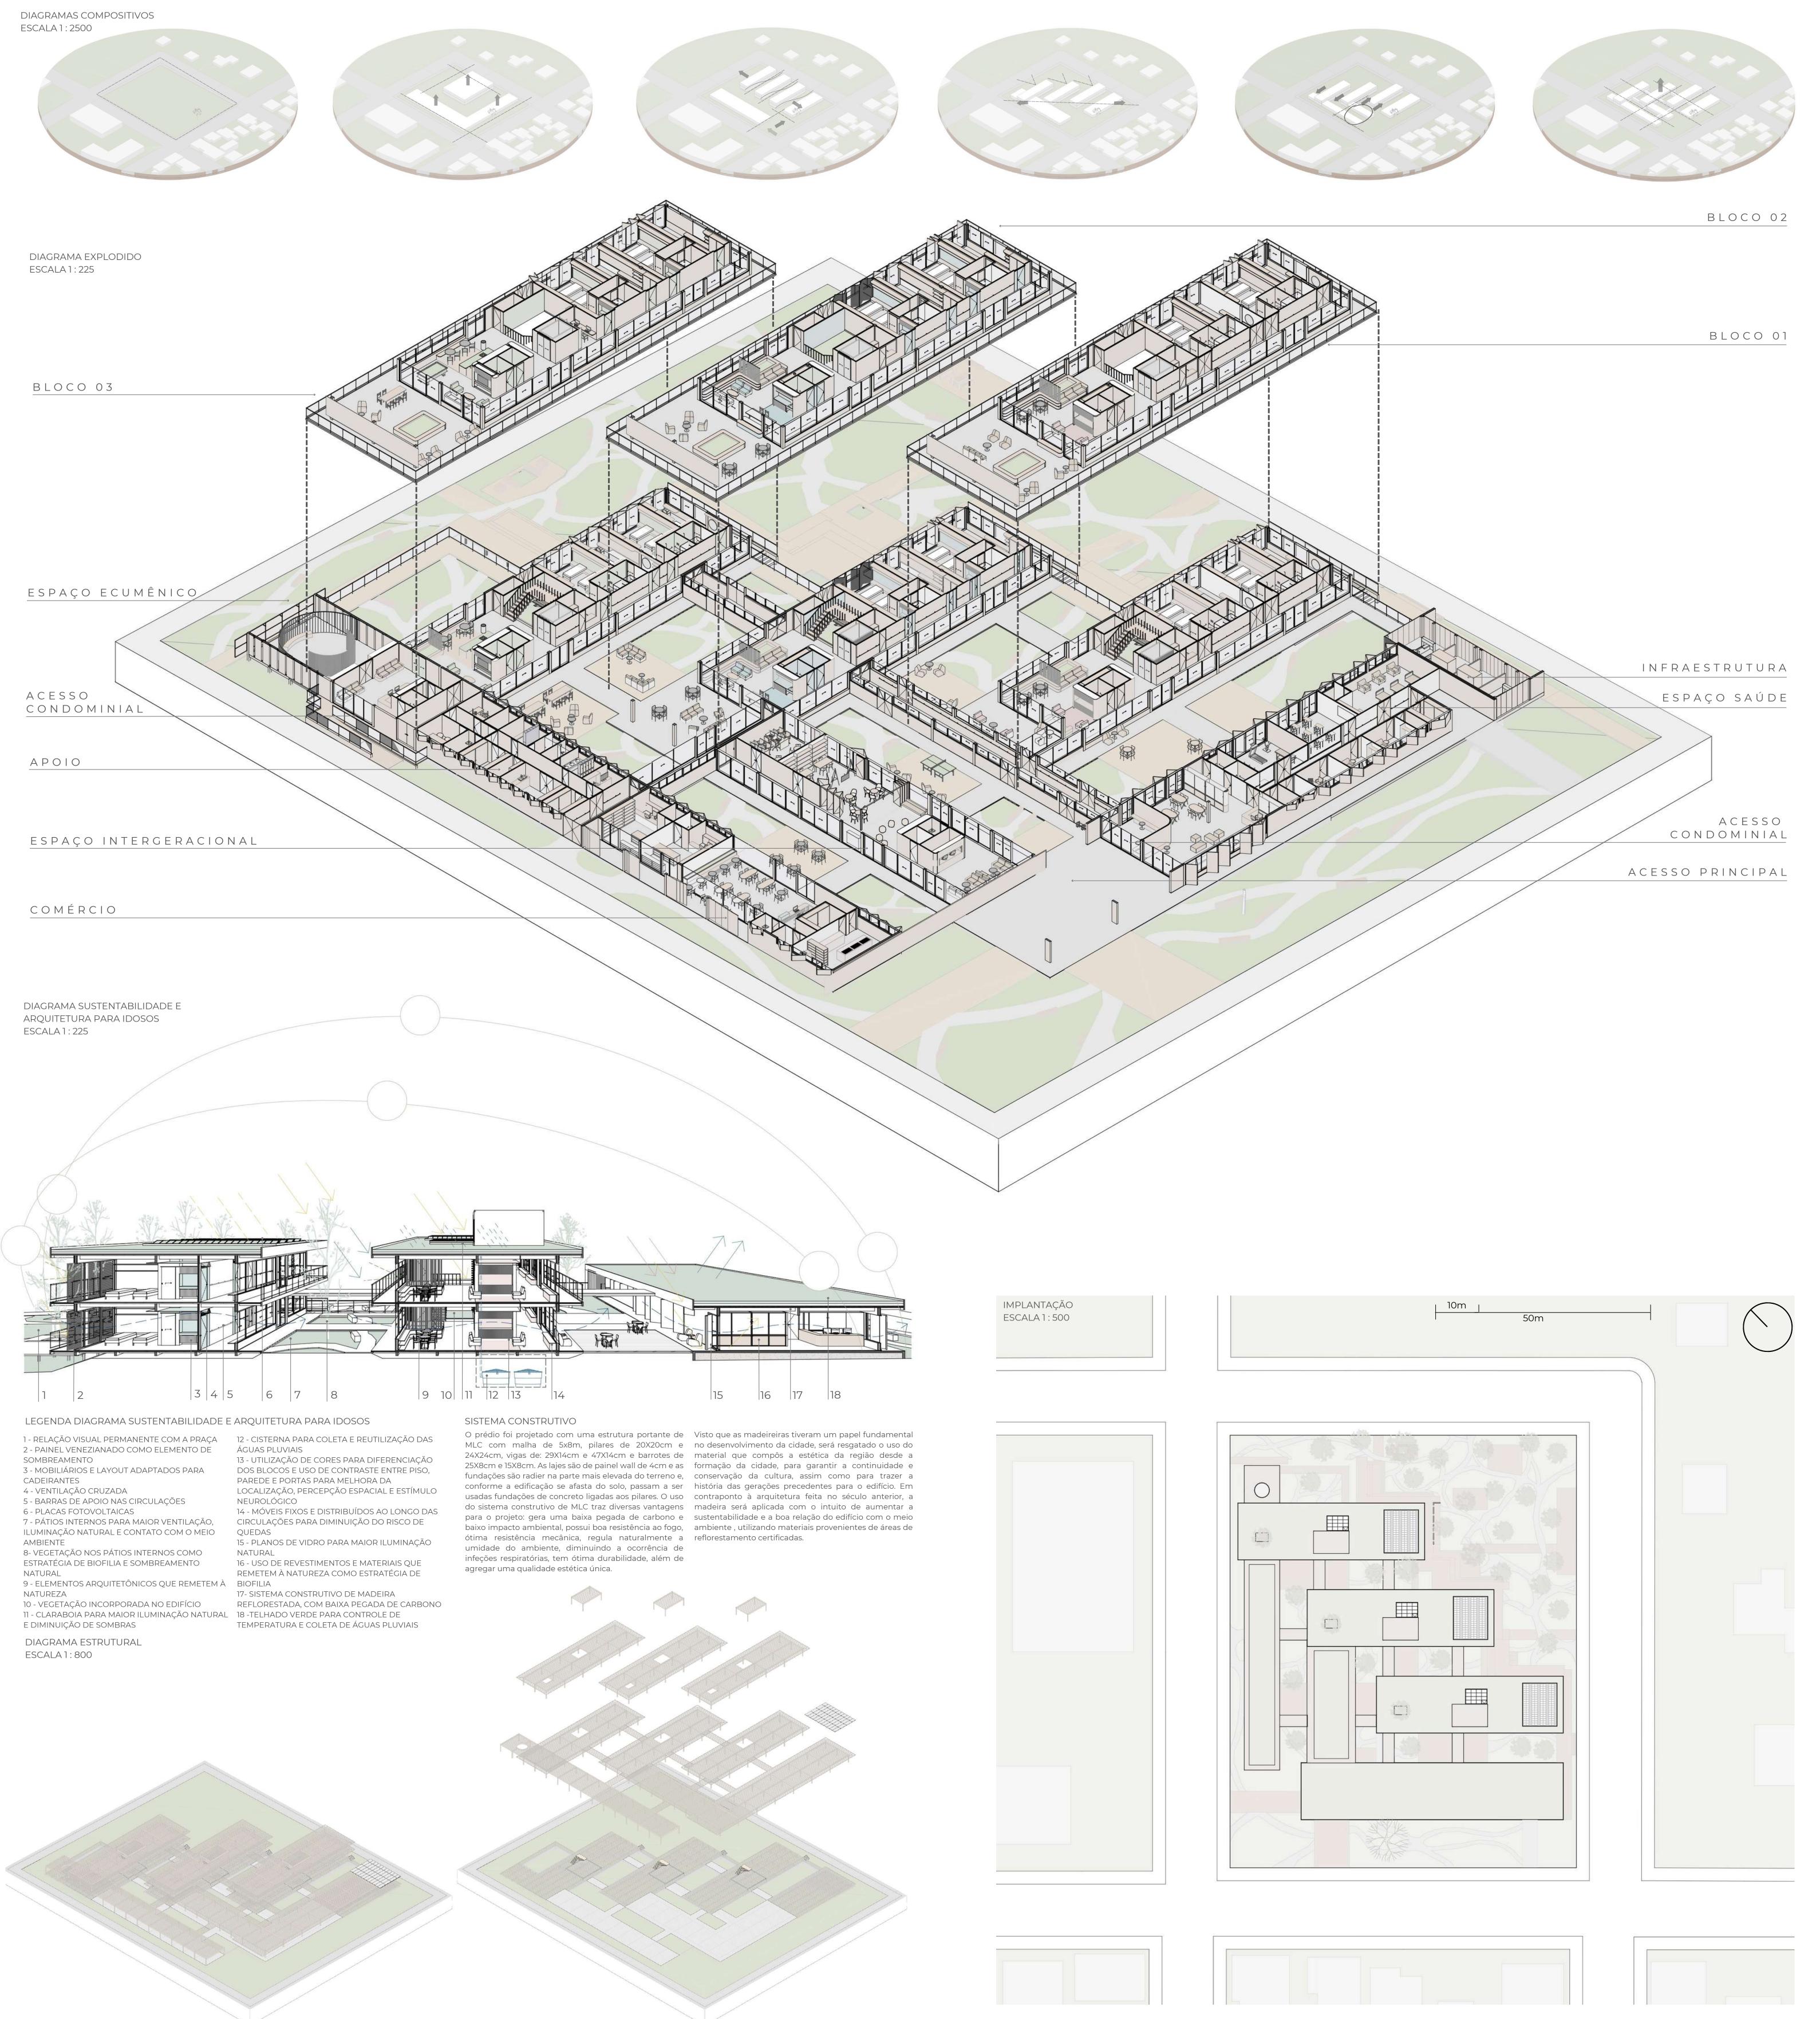









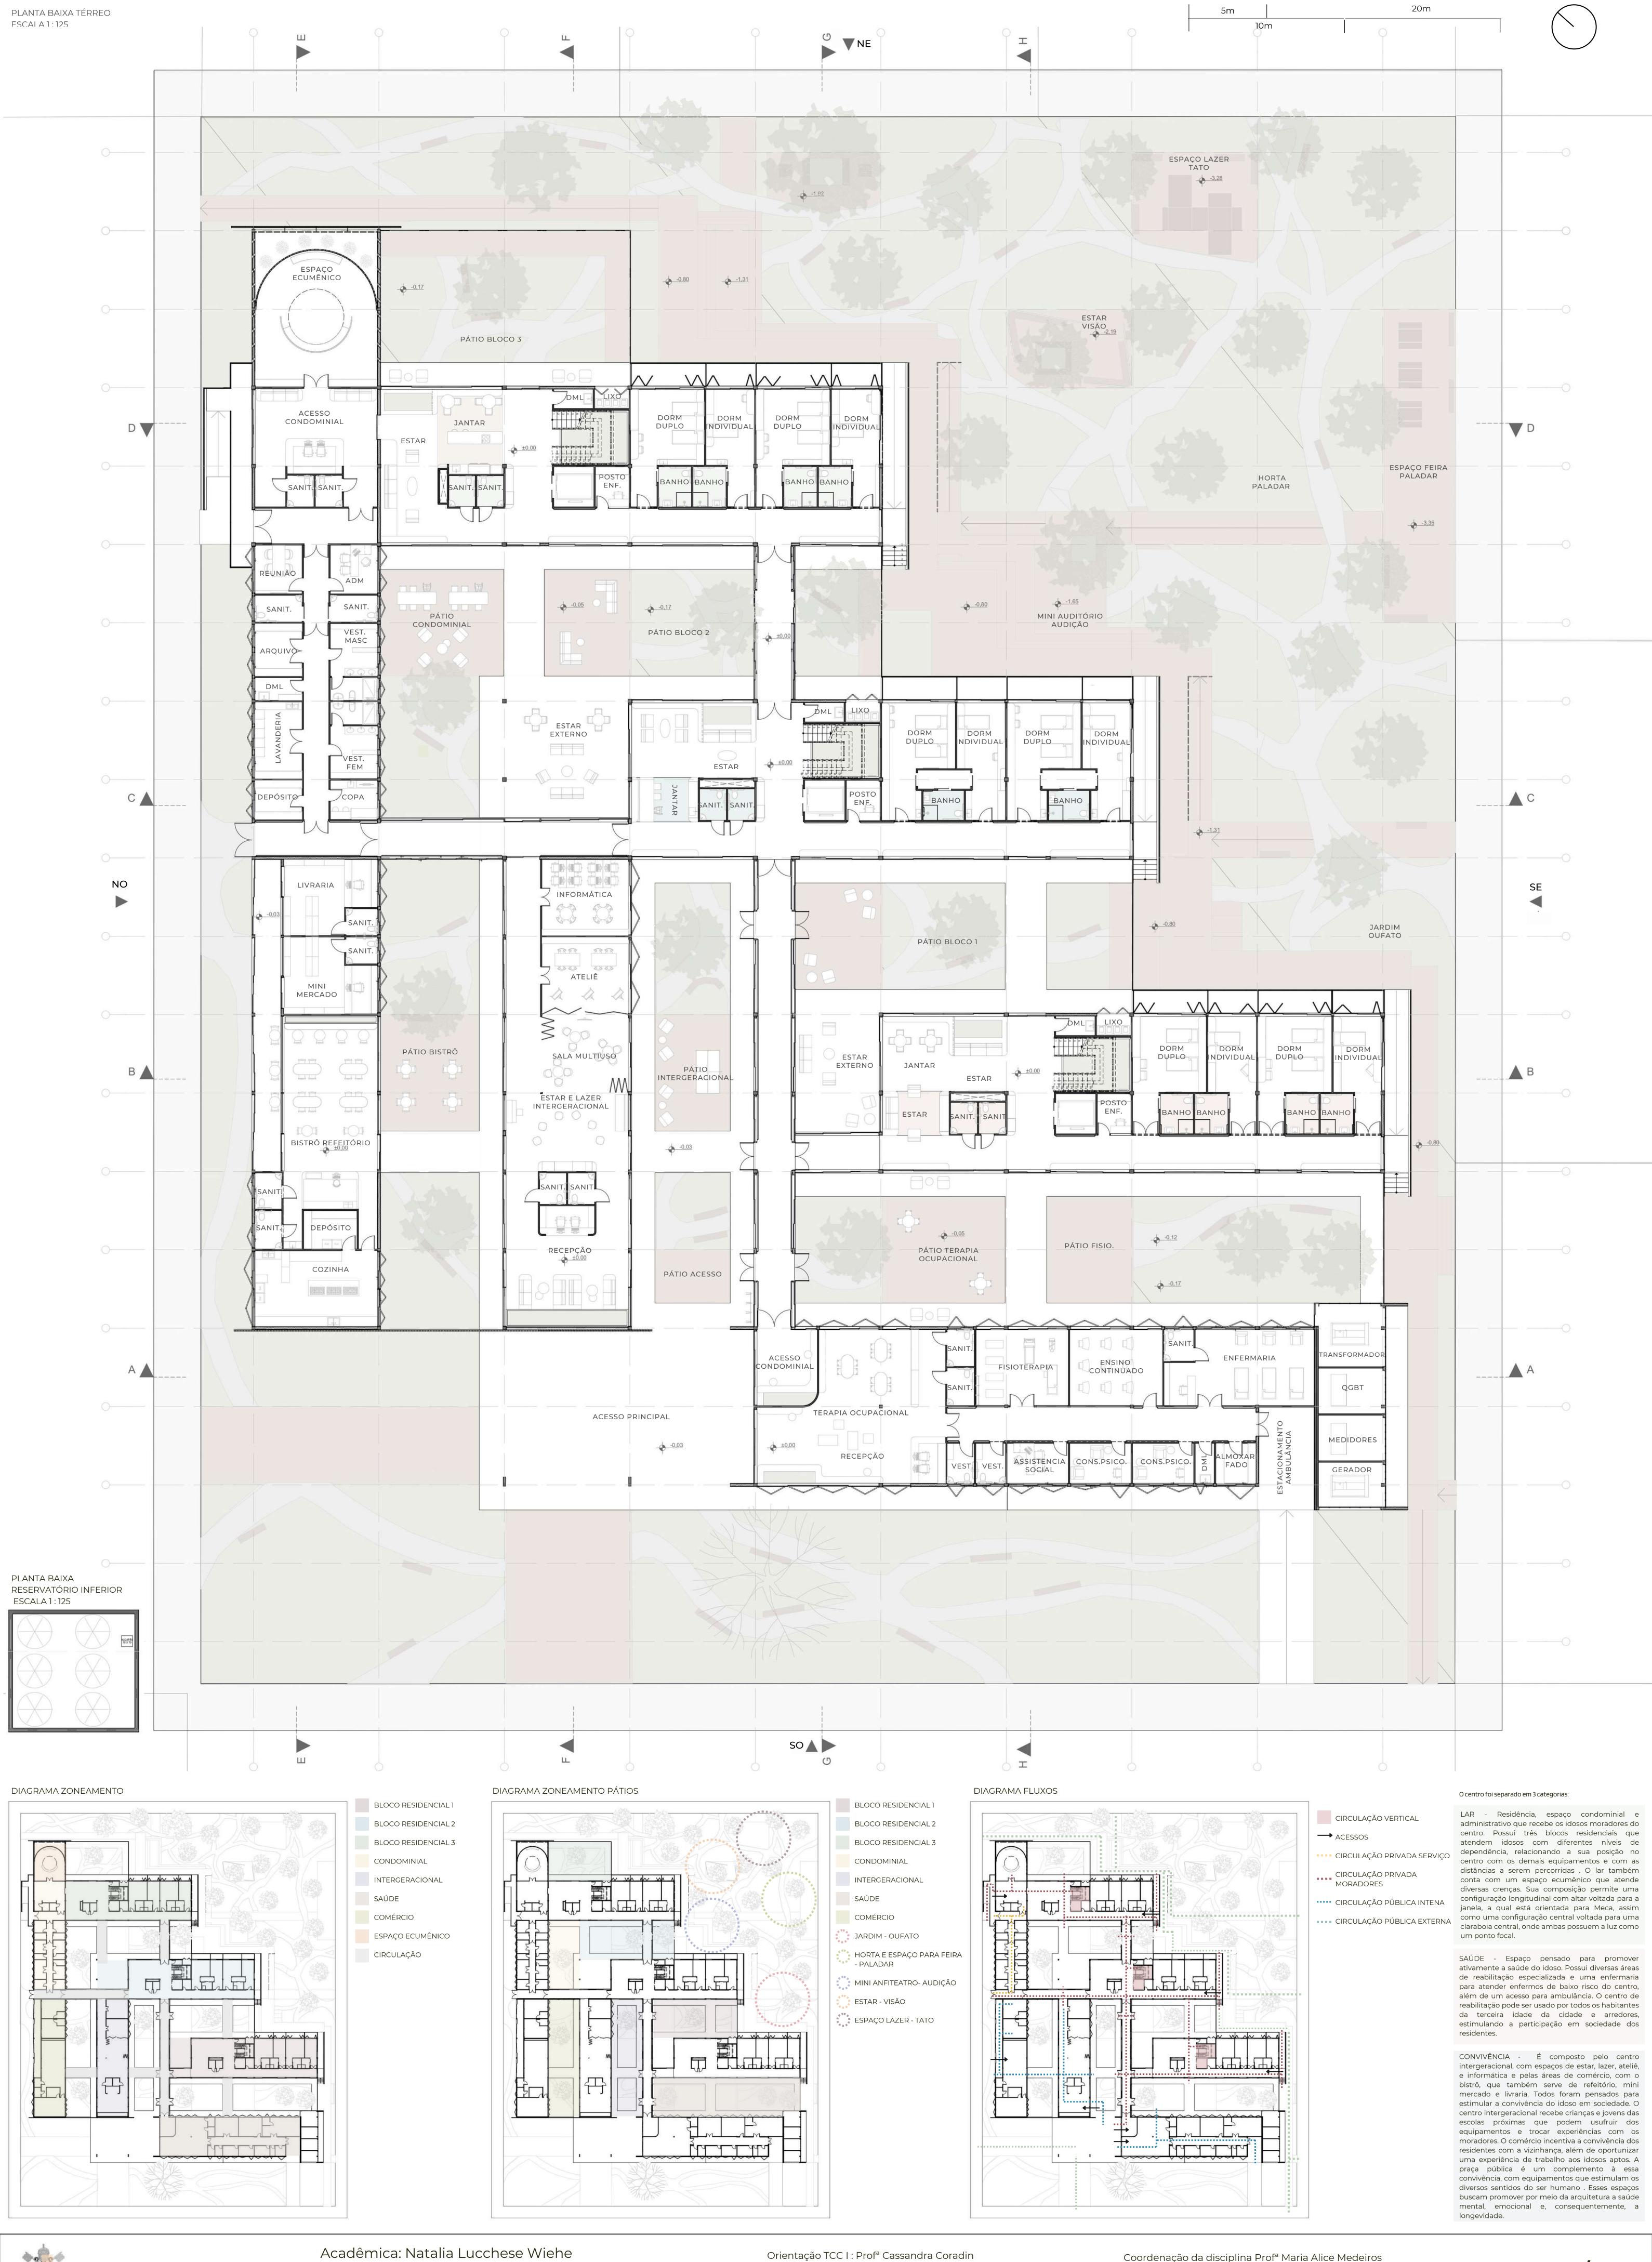



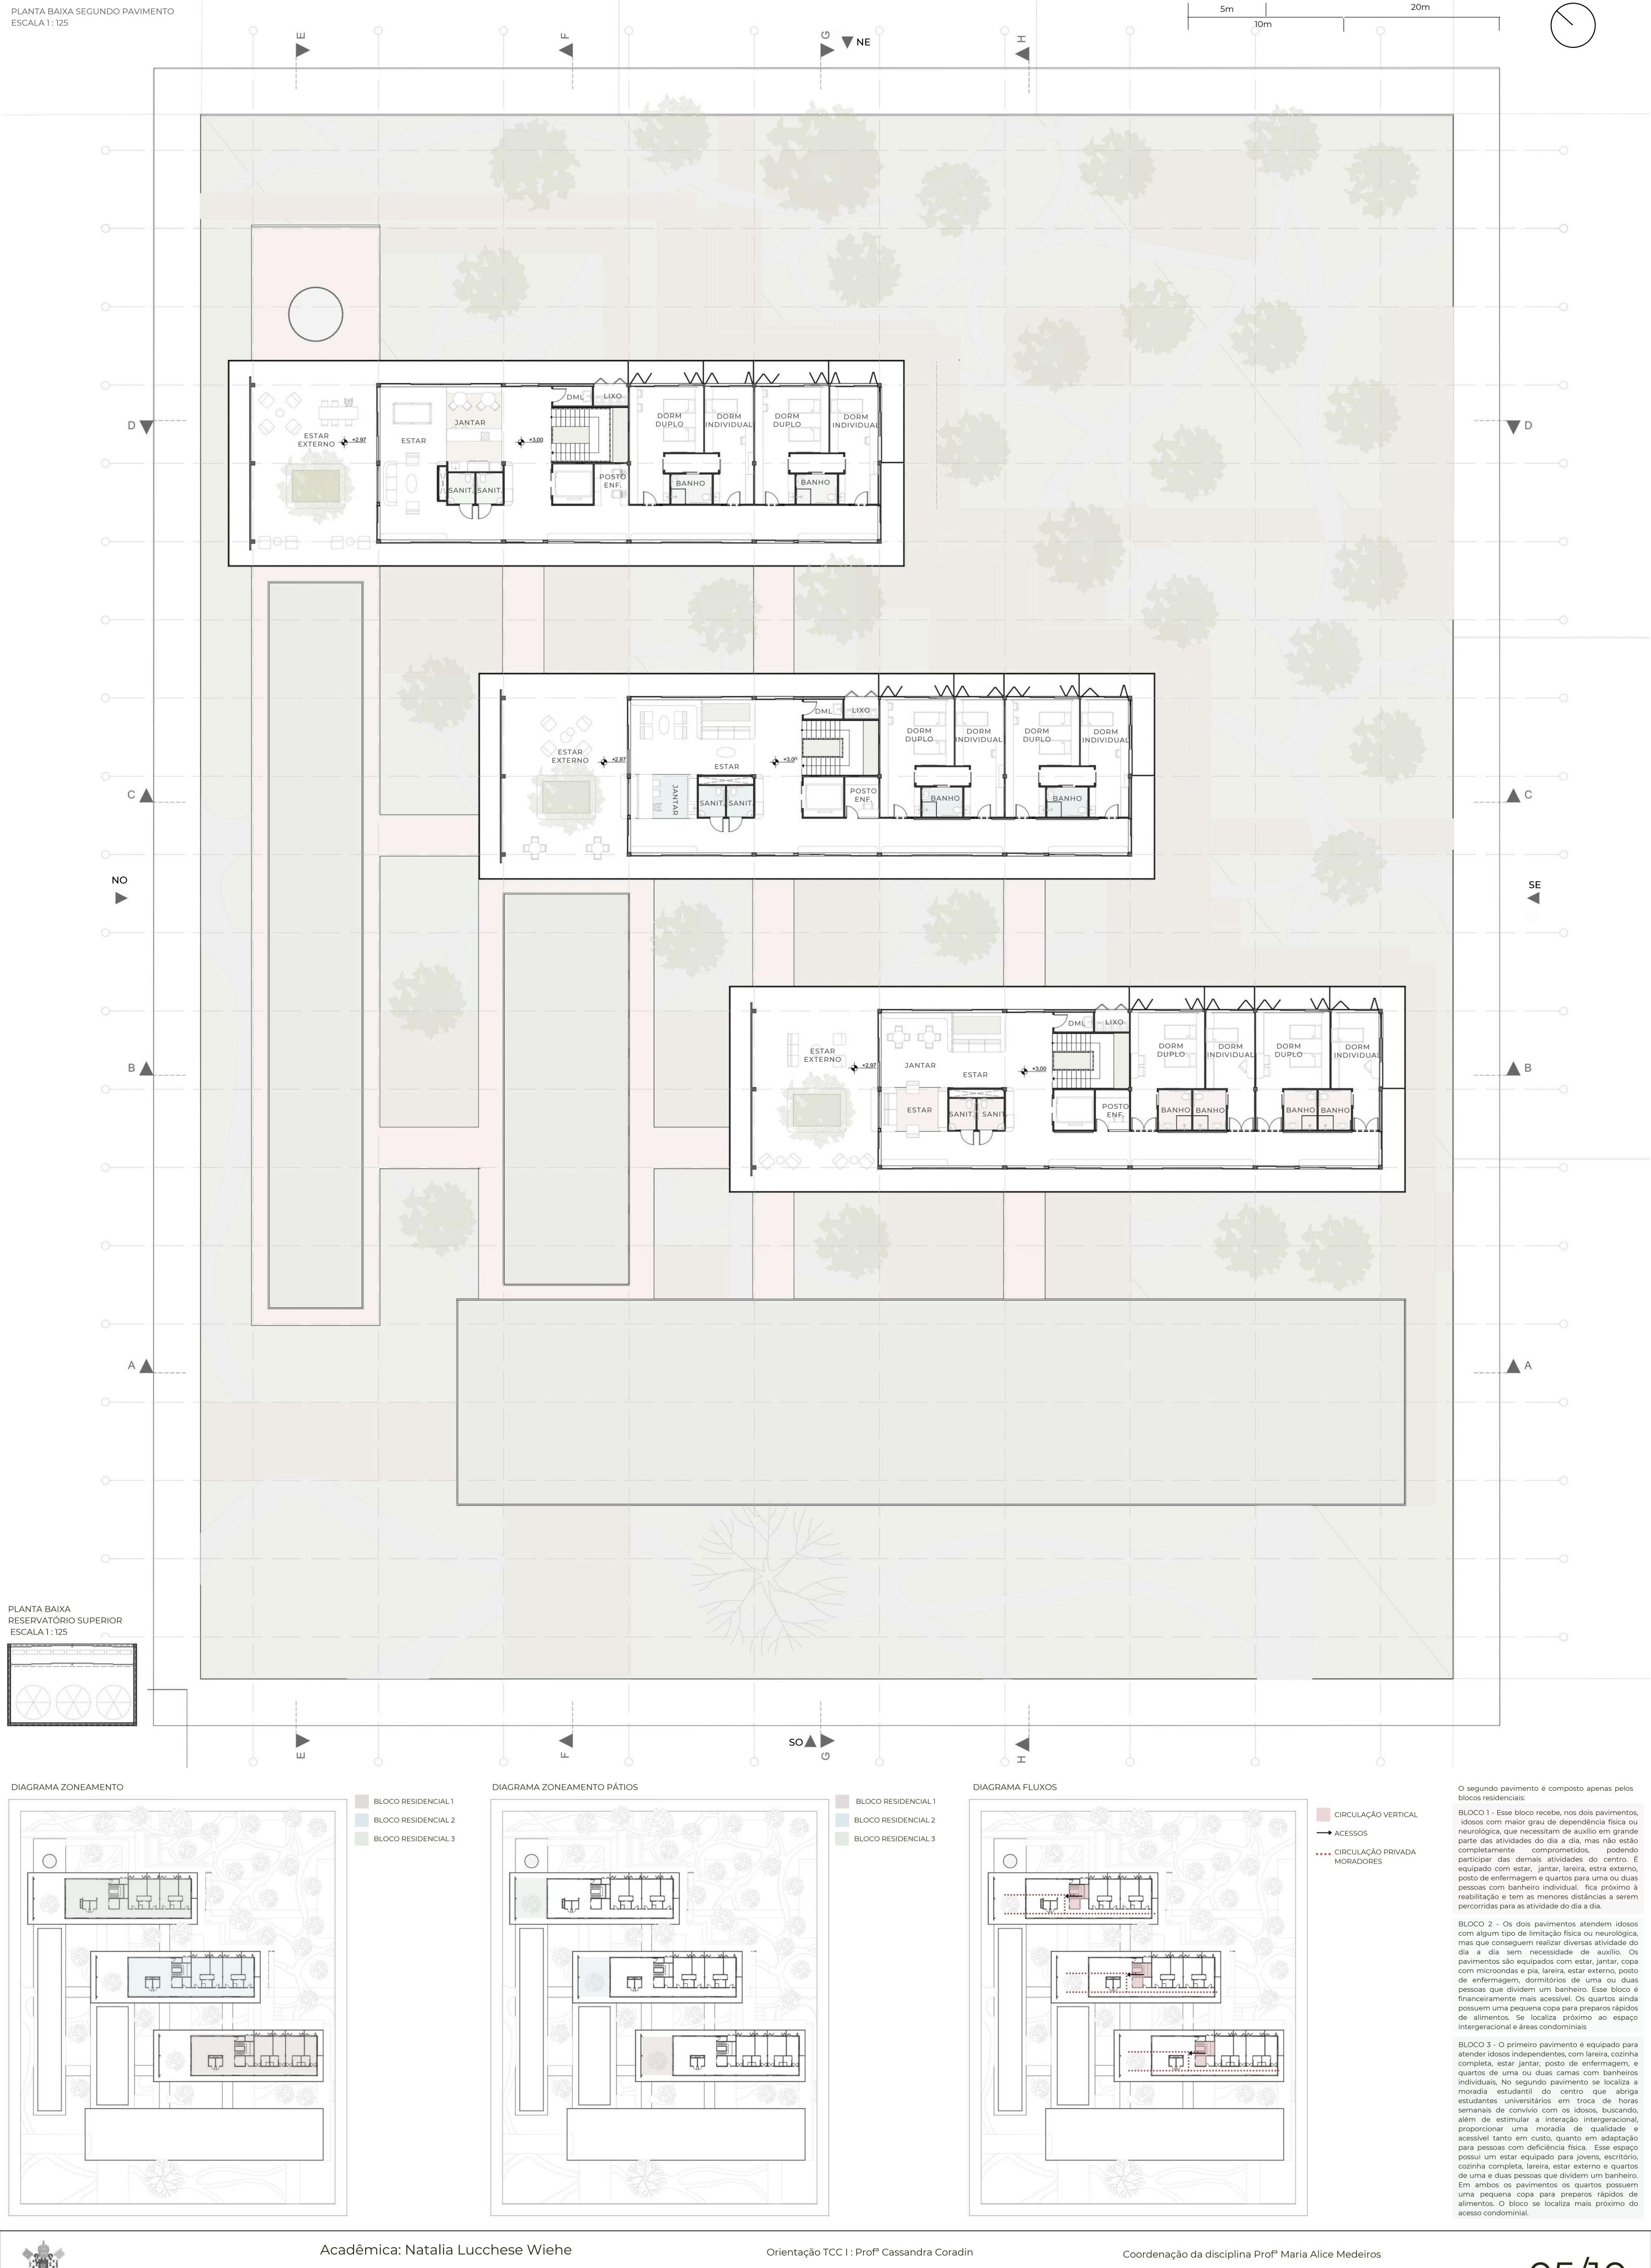





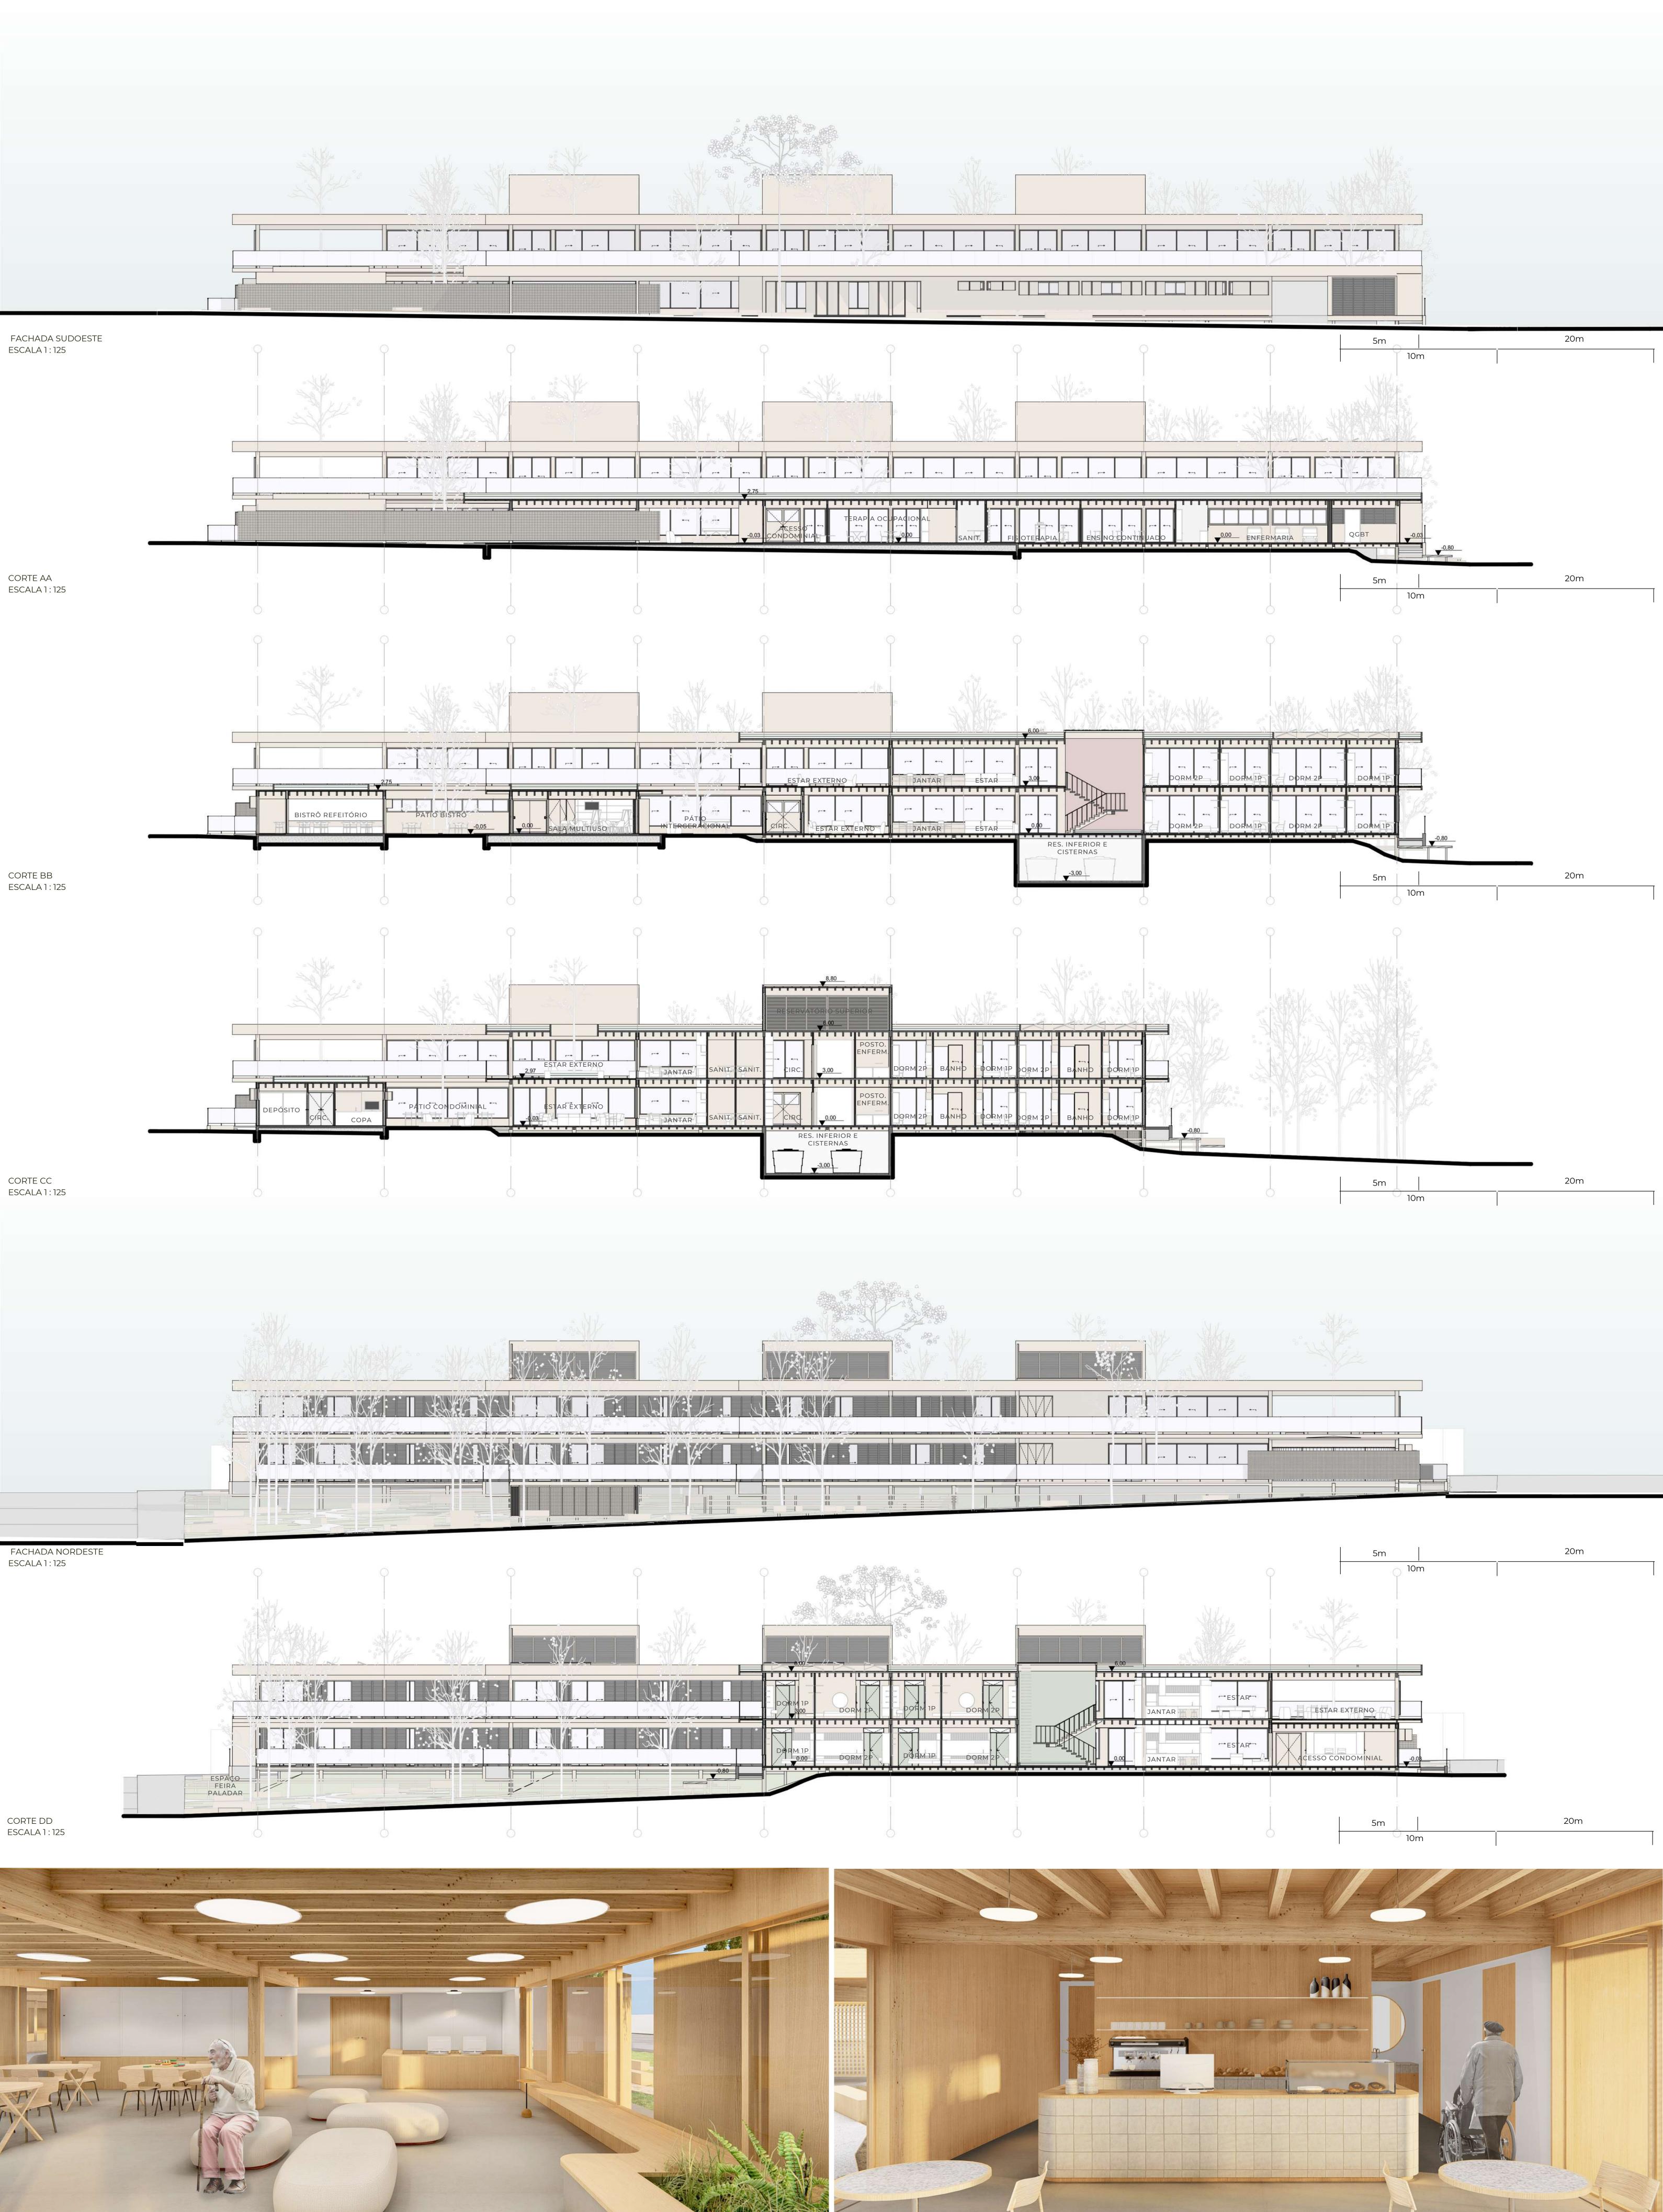



PERSPECTIVA BISTRÔ

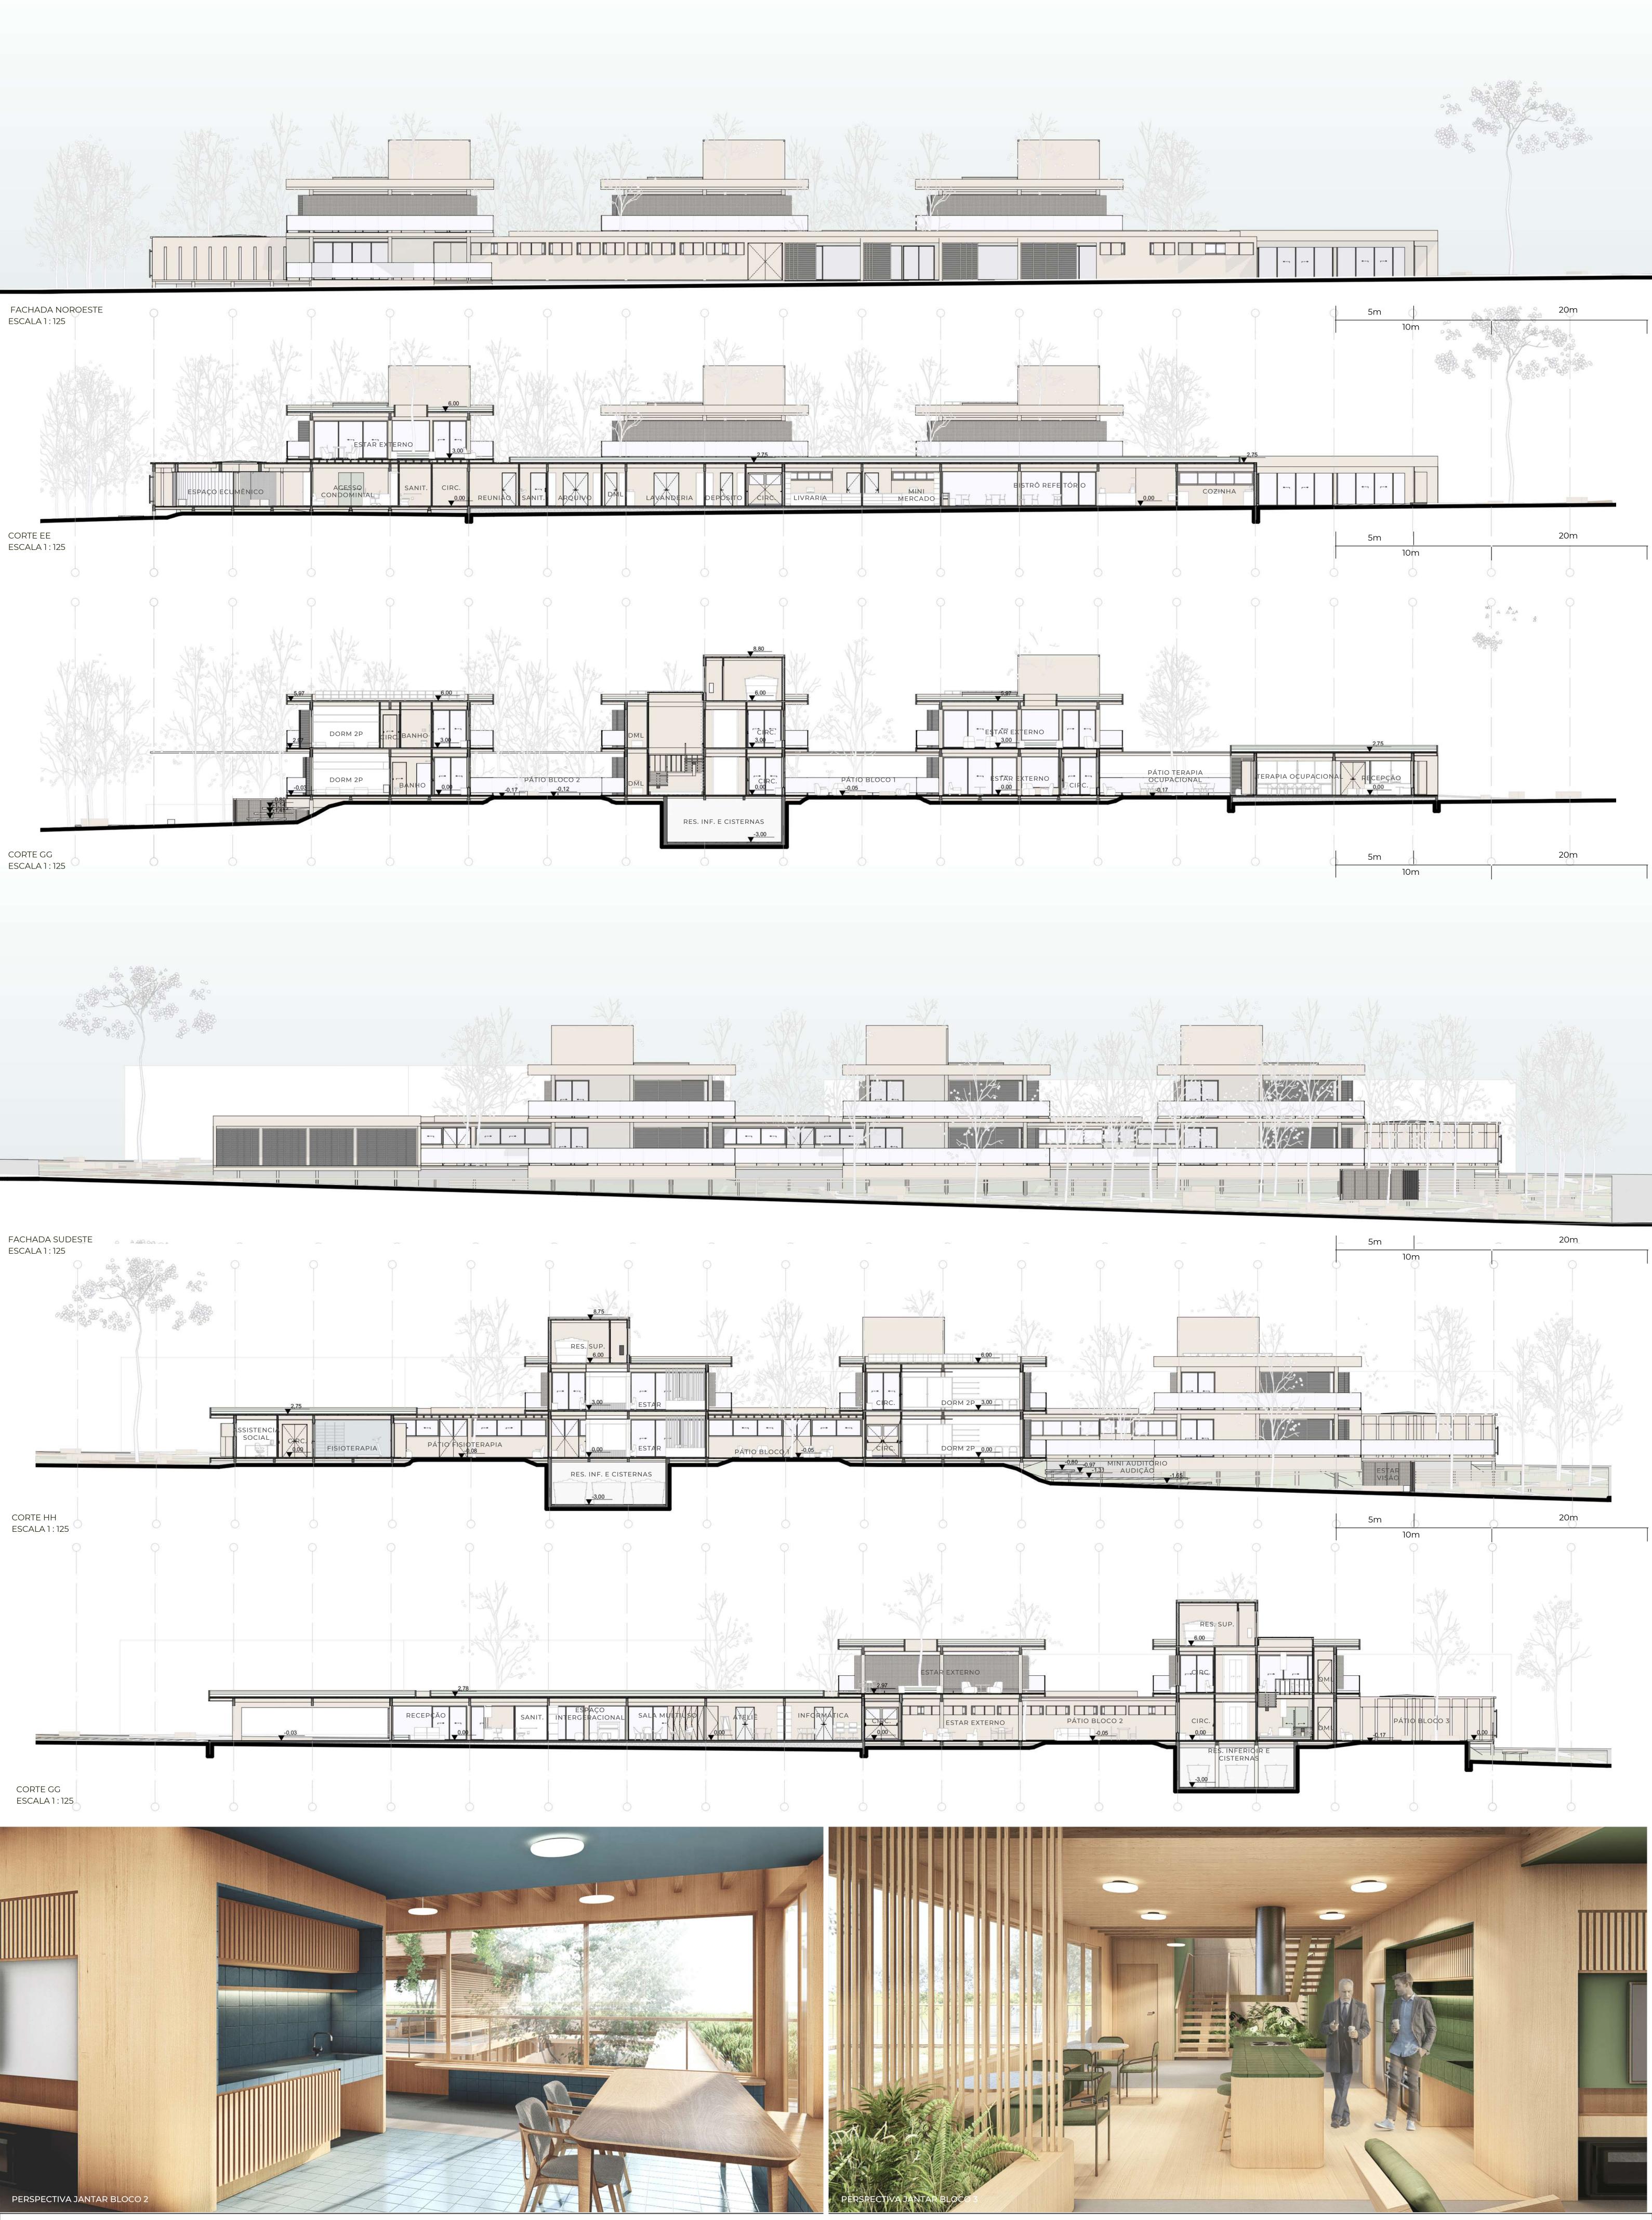

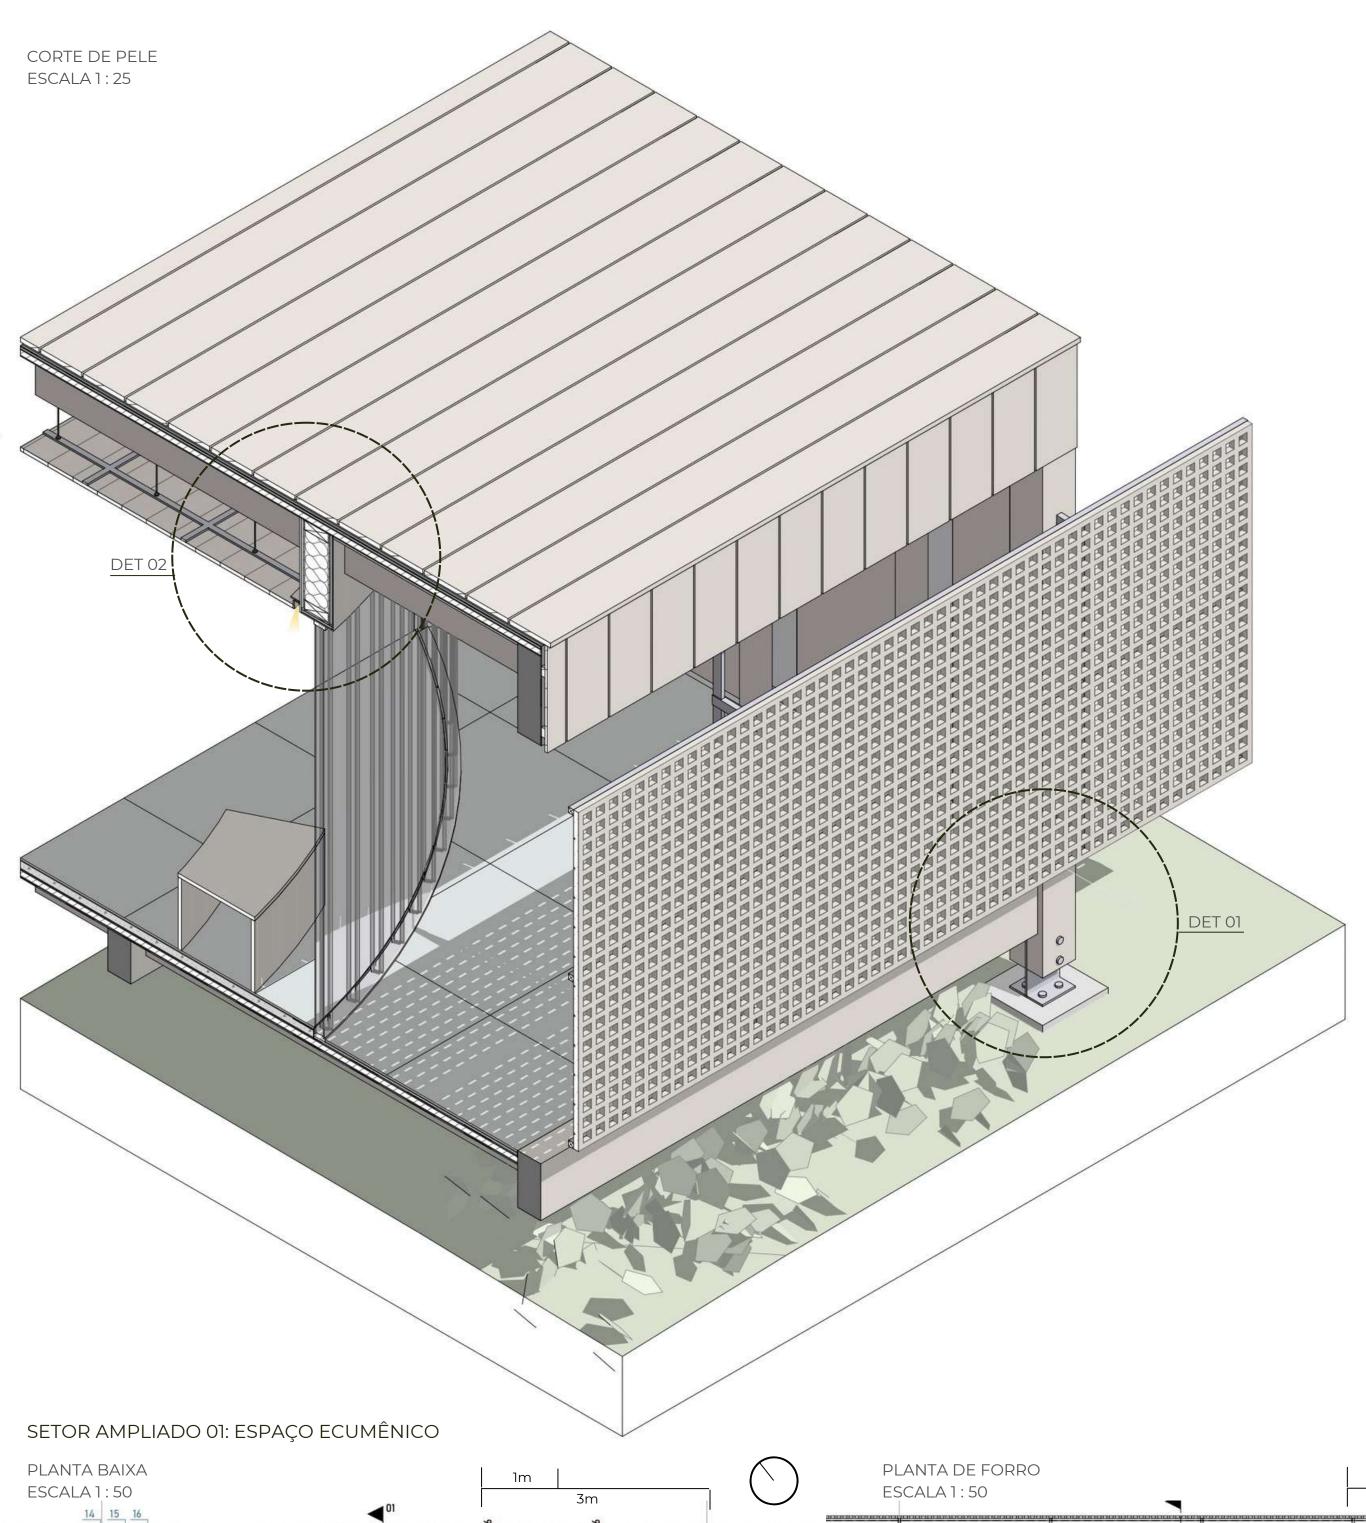

LEGENDA CORTE DE PELE EXPLODIDO:

- 1 TÁBUA DE MADEIRA PINUS TRATADA 2 - BARROTEAMENTO DE MADEIRA 3 - IMPERMEABILIZAÇÃO COM MANTA ASFÁLTICA 4 - CAMADA DE REGULARIZAÇÃO / PROTEÇÃO
- MECÂNICA 5 - PAINEL WALL 4CM COM ACABAMENTO INFERIOR EM LÂMINA DE MADEIRA PINUS 6 - BARROTE DE MLC 25 X 8 CM 7 - VIGA DE MLC 47 X 14 CM
- 10 TIRANTE METÁICO 11 - MONTANTE METÁLICO 12 - FORRO EM LAMBRI DE MADEIRA PINUS 13 - TABICA METÁLICA


9 - U-GLASS TRANSLÚCIDO INCOLOR

8 - MONTANTE METÁLICO

- 14 PERFIL FLEXÍVEL 20X20MM PARA FITA LED 3000K 15 - WOOD FRAME 16 - ISOLAMENTO TÉRMICO-ACÚSTICO 17 - REVESTIMENTO EM LÂMINA DE MADEIRA PINUS
- 18 BARROTE DE MLC 12,5 X 8 CM 19 - VIGA DE MLC 23 X 14 CM 20 - VIGA DE BORDA DE MLC 30 X 14 CM 21 - PORCELANATO SOMA CONCRETO PURO 80X80
- 22 -CIMENTO COLA 23 - PLACA FOTOVOLTÁICA 24 - ESTRUTURA METÁLICA PARA FIXAÇÃO DO

PORTOBELLO COM REJUNTE EPÓXI

25 - MONTANTE METÁLICO 3 X 3 CM 26 - COBOGÓ DE MADEIRA PINUS 3 X 3 CM COM ESPAÇAMENTO DE 5CM, MÓDULO 200 X 180 CM 27 - PILAR DE MLC 20X 20 CM 28 - PARAFUSO AUTOPERFURANTE 29 - CHAPA DE APOIO 30- FUNDAÇÃO EM CONCRETO

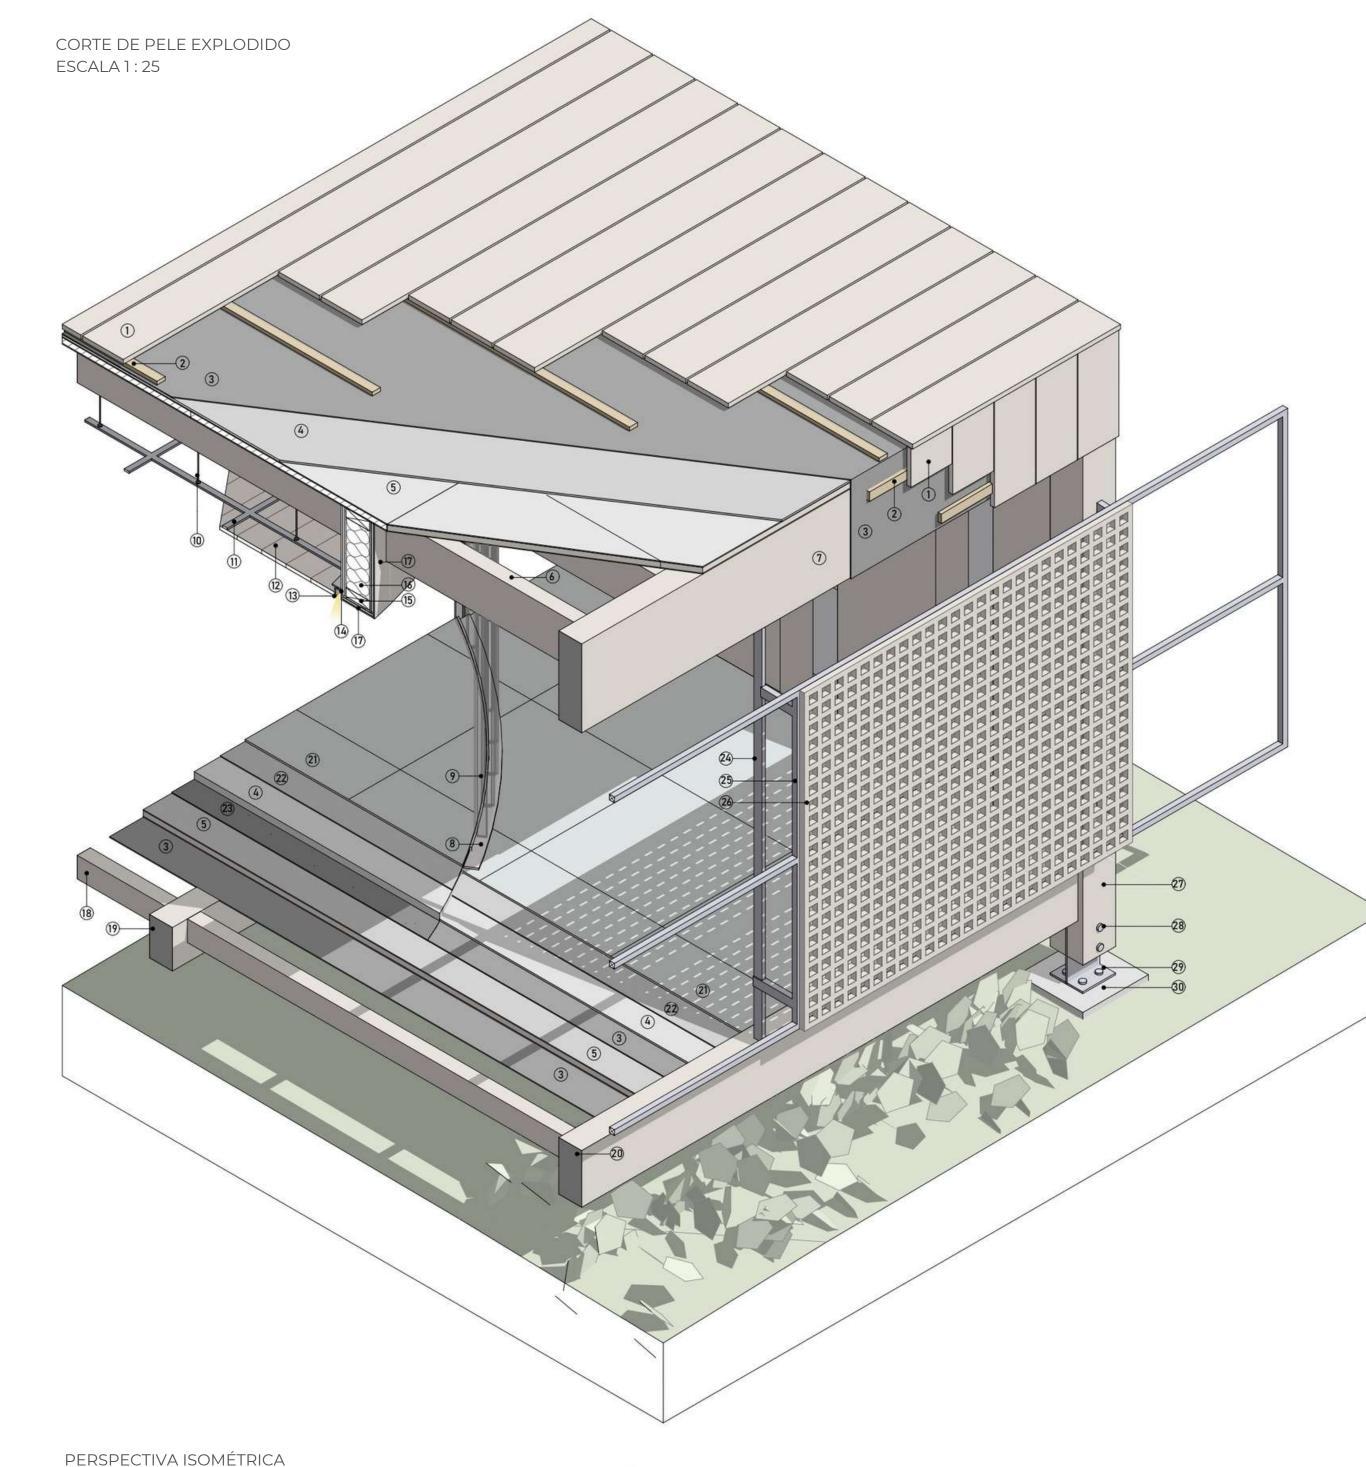

A: 16,0 m² A: 62,0 m² Piso: Porcelanato Soma Concreto Puro 80X80

3 4 5

LEGENDA PLANTA BAIXA: 1 - PAREDE INTERNA DE WOOD FRAME COM ACABAMENTO EM MASSA CORRIDA E PINTURA

BRANCO FOSCO

CORTE 01

ESCALA 1:50

DETALHE 01

ESCALA1:20

14 4

2,4,8

LEGENDA DETALHE 01:

1 - VIGA CURVA DE MLC 47 X 14 CM

5 - VIDRO TEMPERADO E = 2 CM

ESTRUTURA DA CLARABÓIA NA VIGA

3 -ESTRUTURA METÁLICA DA CLARABÓIA

4 - PERFIL METÁLICO DE FIXAÇÃO DO VIDRO

2 - CANTONEIRA PARAFUSADA PARA FIXAÇÃO DA

6 - IMPERMEABILIZAÇÃO COM MANTA ASFÁLTICA

2 - ARMÁRIO DE MDF COM ACABAMENTO EM MELAMINA CARVALHO ARAUCO 3 - PORTA DE MADEIRA 160X210 4 - PAREDE EXTERNA DE WOOD FRAME COM REVESTIMENTO INTERNO EM LÂMINA DE MADEIRA PINUS E EXTERNO EM TÁBUA DE MADEIRA PINUS

TRATADA 5 - FRISO DE VIDRO LAMINADO E = 2 CM 6 - BANCO DE MDF COM ACABAMENTO EM MELAMINA CARVALHO ARAUCO

7 - DIVISÓRIA COBOGÓ CURVO DE MADEIRA PINUS 2 X 2 CM COM ESPAÇAMENTO DE 5CM 8 - MONTANTE METÁLICO VERTICAL PARA U-GLASS 9 - PROJEÇÃO CLARABÓIA 10 - U-GLASS TRANSLÚCIDO INCOLOR

MELAMINA CARVALHO ARAUCO 12 - VASO PARA BAMBU MOSSÔ 13 - PILAR DE MLC 20X 20 CM 14 - ESTRUTURA METÁLICA PARA FIXAÇÃO DO COBOGÓ

20 21

16 - VIGA DE BORDA DE MLC 30 X 14 CM

7 - TÁBUA DE MADEIRA PINUS TRATADA

11 - VIDRO LAMINADO LEITOSO E = 2 CM


9 - FORRO EM LAMBRI DE MADEIRA PINUS

10 - PERFIL METÁLICO DE FIXAÇÃO DO VIDRO

8 - PAINEL WALL 4CM

12 -FITA DE LED DUPLA 3000K

LEGENDA PLANTA DE FORRO: 1 - LUMINÁRIA SPOT DE EMBUTIR RECUADO REDONDO PRETO DICRÓICA PAR16 DIMERIZÁVEL 3000K 2 - VIDRO LAMINADO LEITOSO E = 2 CM SOB A CLARABÓIA 11 - ALTAR / BANCO DE MDF COM ACABAMENTO EM 5 - TABICA METÁLICA 6 - FORRO EM LAMBRI DE MADEIRA PINUS 7 - ACABAMENTO INFERIOR DO PAINEL WALL EM LÂMINA DE MADEIRA PINUS 15- COBOGÓ DE MADEIRA PINUS 3 X 3 CM COM ESPAÇAMENTO DE 5CM, MÓDULO 200 X 180 CM

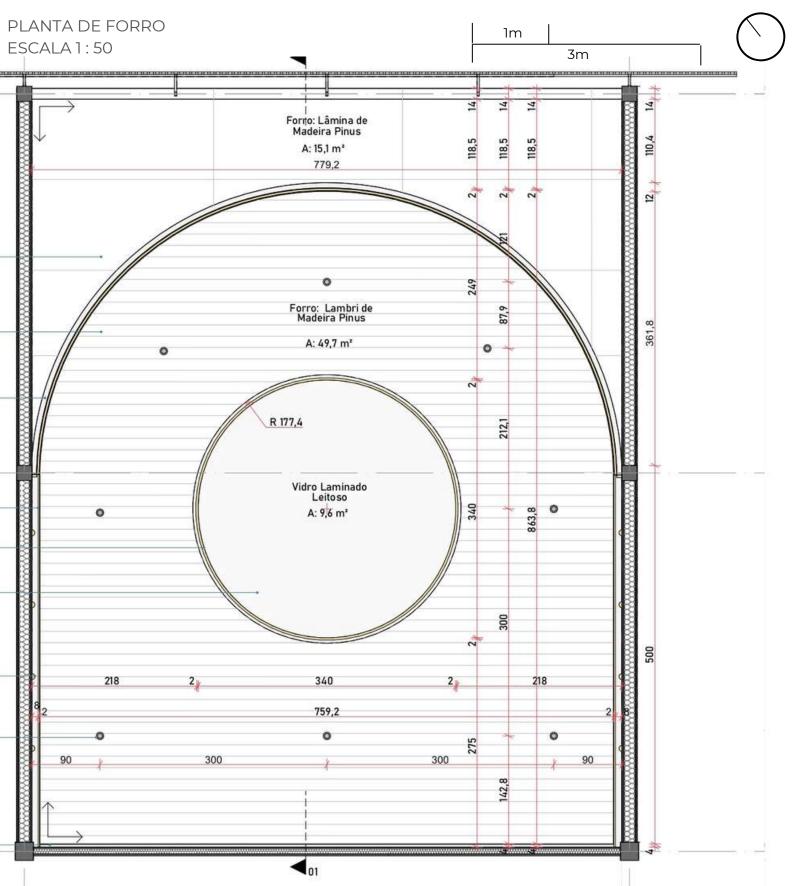

3 - FITA DE LED DUPLA 3000K FIXADA NA LATERAL DA 4 - PERFIL FLEXÍVEL 20X20MM PARA FITA LED 3000K

8 - LUMINÁRIA BALIZADOR DE EMBUTIR LED ARC REDONDO BRANCO 2700K



22 23 24


LEGENDA CORTE 01: 1 - FORRO EM LAMBRI DE MADEIRA PINUS

3 - TUBO DE PVC Ø10CM PLUVIAL 4 - COBERTURA DE PAINEL WALL COM ACABAMENTO DE TÁBUA DE MADEIRA PINUS TRATADA 5 - VIGA CURVA DE MLC 47 X 14 CM 6 - ESTRUTURA METÁLICA DA CLARABÓIA

7 - VIDRO TEMPERADO E = 2 CM 8 - VIDRO LAMINADO LEITOSO E = 2 CM 9 - FITA DE LED DUPLA 3000K 10 - BARROTE DE MLC 25 X 8 CM EM VISTA

11 - PERFIL FLEXÍVEL 20X20MM PARA FITA LED 3000K 12 - PAREDE EXTERNA DE WOOD FRAME 13 - TÁBUA DE MADEIRA PINUS TRATADA 14 - ARMÁRIO DE MDF COM ACABAMENTO EM MELAMINA CARVALHO ARAUCO

DETALHE 02 ESCALA1:10

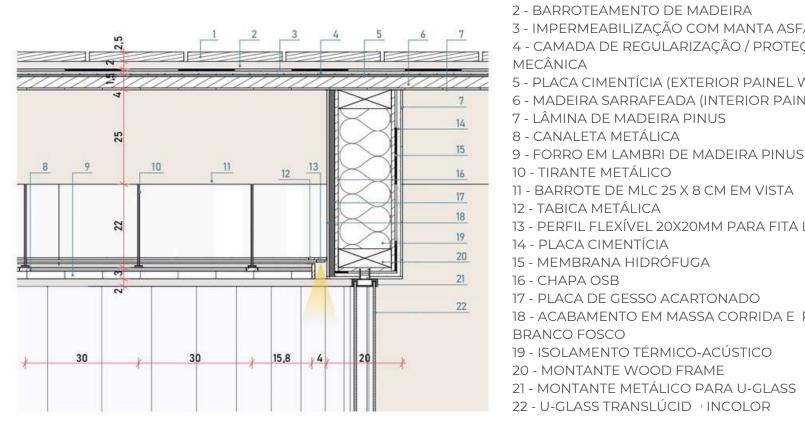

15 - PISO DE PAINEL WALL COM ACABAMENTO EM PORCELANATO SOMA CONCRETO PURO 80X80 PORTOBELLO COM REJUNTE EPÓXI 16 - FRISO DE VIDRO LAMINADO E = 2 CM 17 - BANCO DE MDF COM ACABAMENTO EM


MELAMINA CARVALHO ARAUCO 18 - DIVISÓRIA COBOGÓ CURVO DE MADEIRA PINUS 2 X 2 CM COM ESPAÇAMENTO DE 5CM 19 - PILAR DE MLC 20X 20 CM 20 - ALTAR / BANCO DE MDF OM ACABAMENTO EM MELAMINA CARVALHO ARAUCO 21 - U-GLASS TRANSLÚCIDO INCOLOR 22 - VASO PARA BAMBU MOSSÔ 23 - ESTRUTURA METÁLICA PARA FIXAÇÃO DO

COBOGÓ 24 - COBOGÓ DE MADEIRA PINUS 3 X 3 CM COM ESPAÇAMENTO DE 5CM, MÓDULO 200 X 180 CM

LEGENDA DETALHE 02:

1 - TÁBUA DE MADEIRA PINUS TRATADA

2 - BARROTEAMENTO DE MADEIRA 3 - IMPERMEABILIZAÇÃO COM MANTA ASFÁLTICA 4 - CAMADA DE REGULARIZAÇÃO / PROTEÇÃO MECÂNICA 5 - PLACA CIMENTÍCIA (EXTERIOR PAINEL WALL) 6 - MADEIRA SARRAFEADA (INTERIOR PAINEL WALL) 7 - LÂMINA DE MADEIRA PINUS 8 - CANALETA METÁLICA 9 - FORRO EM LAMBRI DE MADEIRA PINUS 10 - TIRANTE METÁLICO 11 - BARROTE DE MLC 25 X 8 CM EM VISTA 12 - TABICA METÁLICA 13 - PERFIL FLEXÍVEL 20X20MM PARA FITA LED 3000K 14 - PLACA CIMENTÍCIA 15 - MEMBRANA HIDRÓFUGA 16 - CHAPA OSB 17 - PLACA DE GESSO ACARTONADO 18 - ACABAMENTO EM MASSA CORRIDA E PINTURA **BRANCO FOSCO** 19 - ISOLAMENTO TÉRMICO-ACÚSTICO

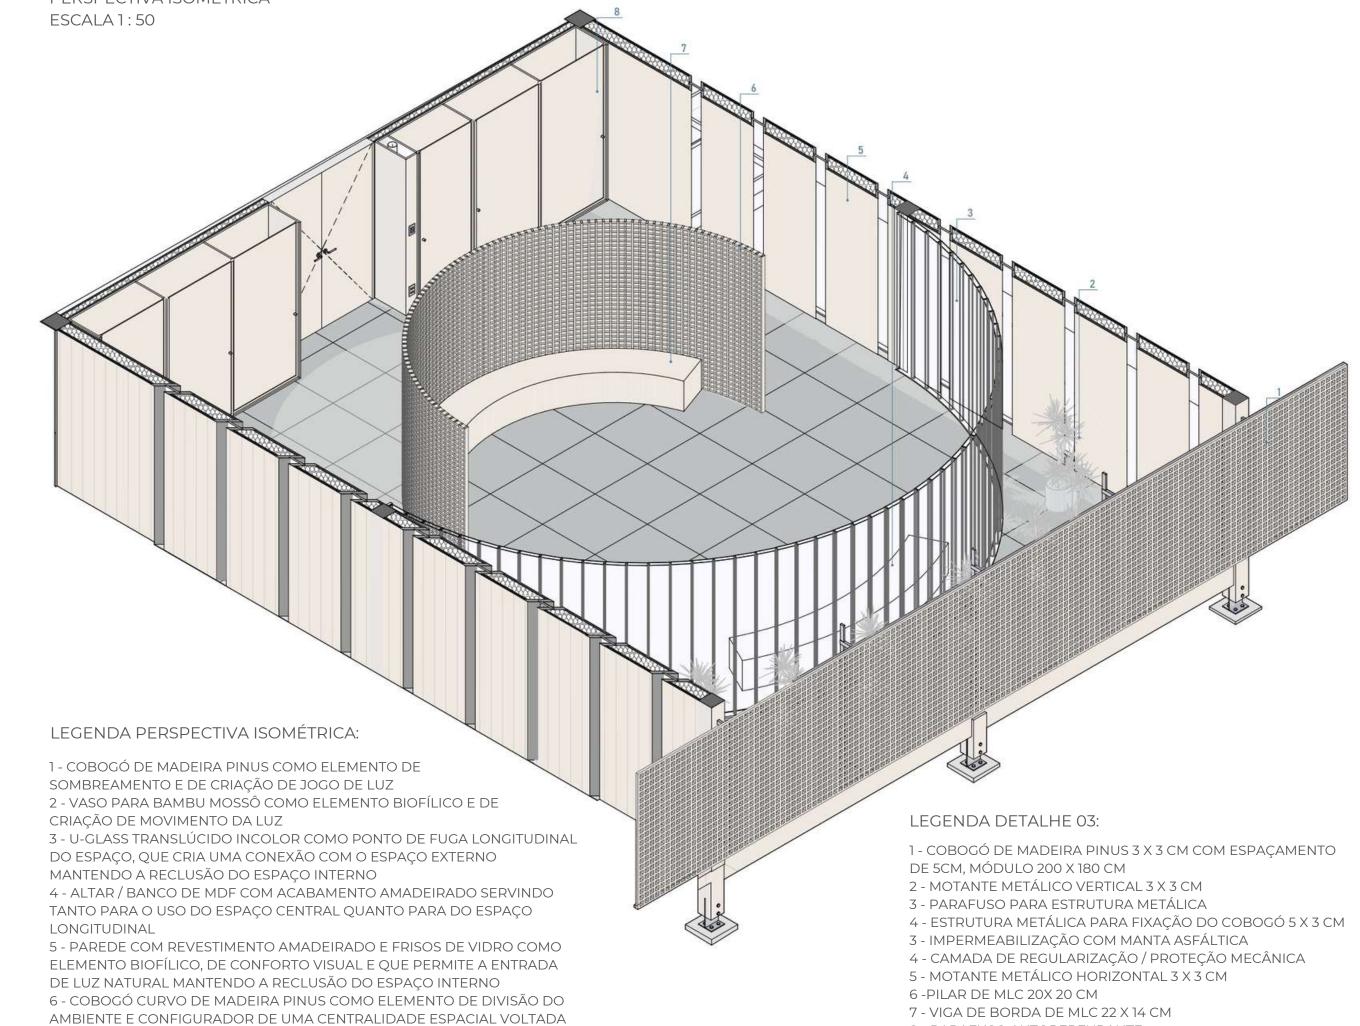

DETALHE 03 VISTA FRONTAL ESCALA 1:10

7 - BANCO DE MDF COM ACABAMENTO AMADEIRADO VOLTADO TANTO


EQUIPAMENTOS E MATERIAIS AUXILIARES ÀS ATIVIDADES ESPIRITUAIS E


8 - ARMÁRIO DE MDF COM ACABAMENTO AMADEIRADO PARA GUARDA DE

PARA O ESPAÇO CENTRAL QUANTO PARA O ESPAÇO LONGITUDINAL

PARA A CLARABOIA

RELIGIOSAS

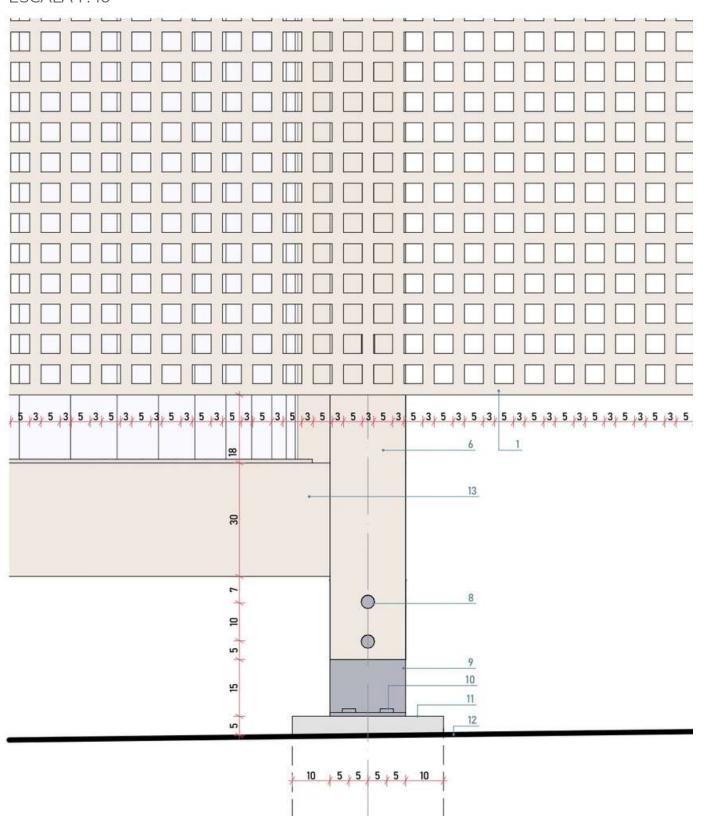

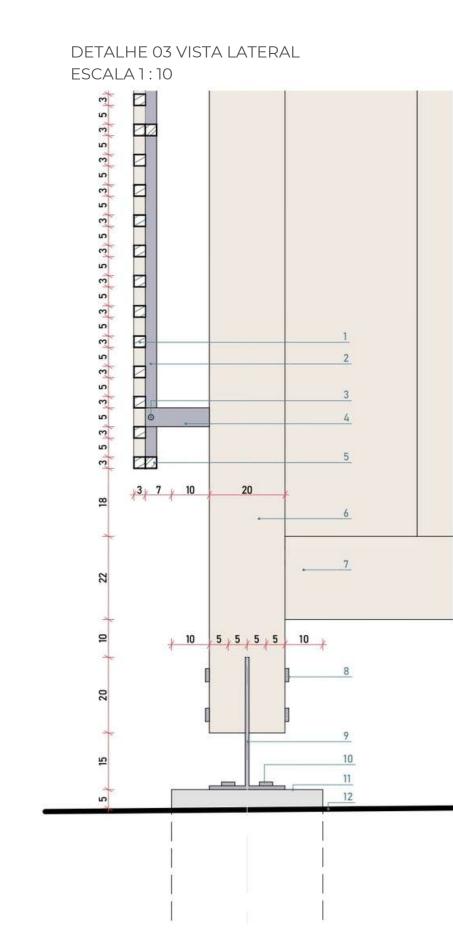

8 - PARAFUSO AUTOPERFURANTE


11 - FUNDAÇÃO EM CONCRETO


13 - VIGA DE BORDA DE MLC 30 X 14 CM

9 - CHAPA DE APOIO


10 - CHUMBADOR

12 - SOLO

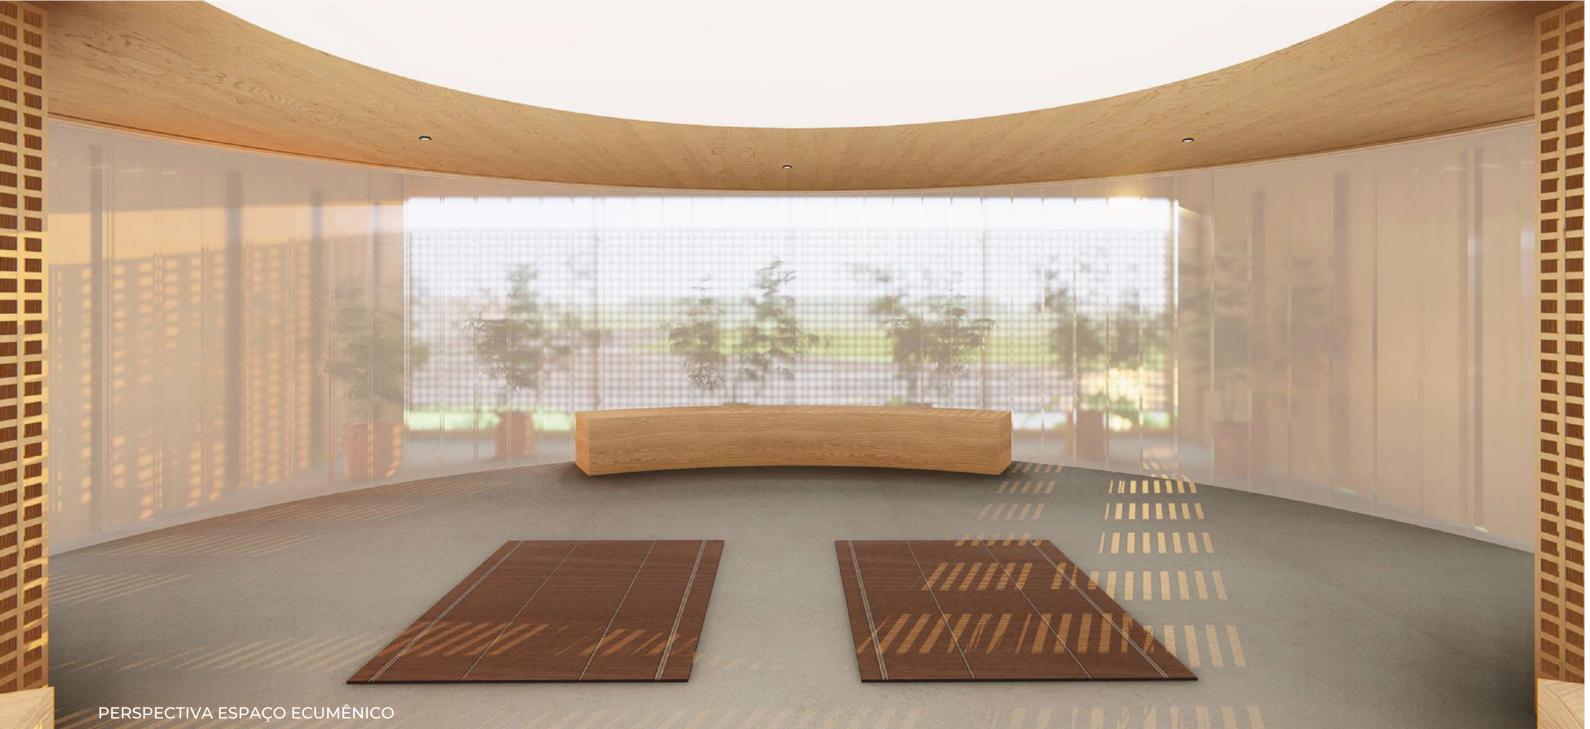

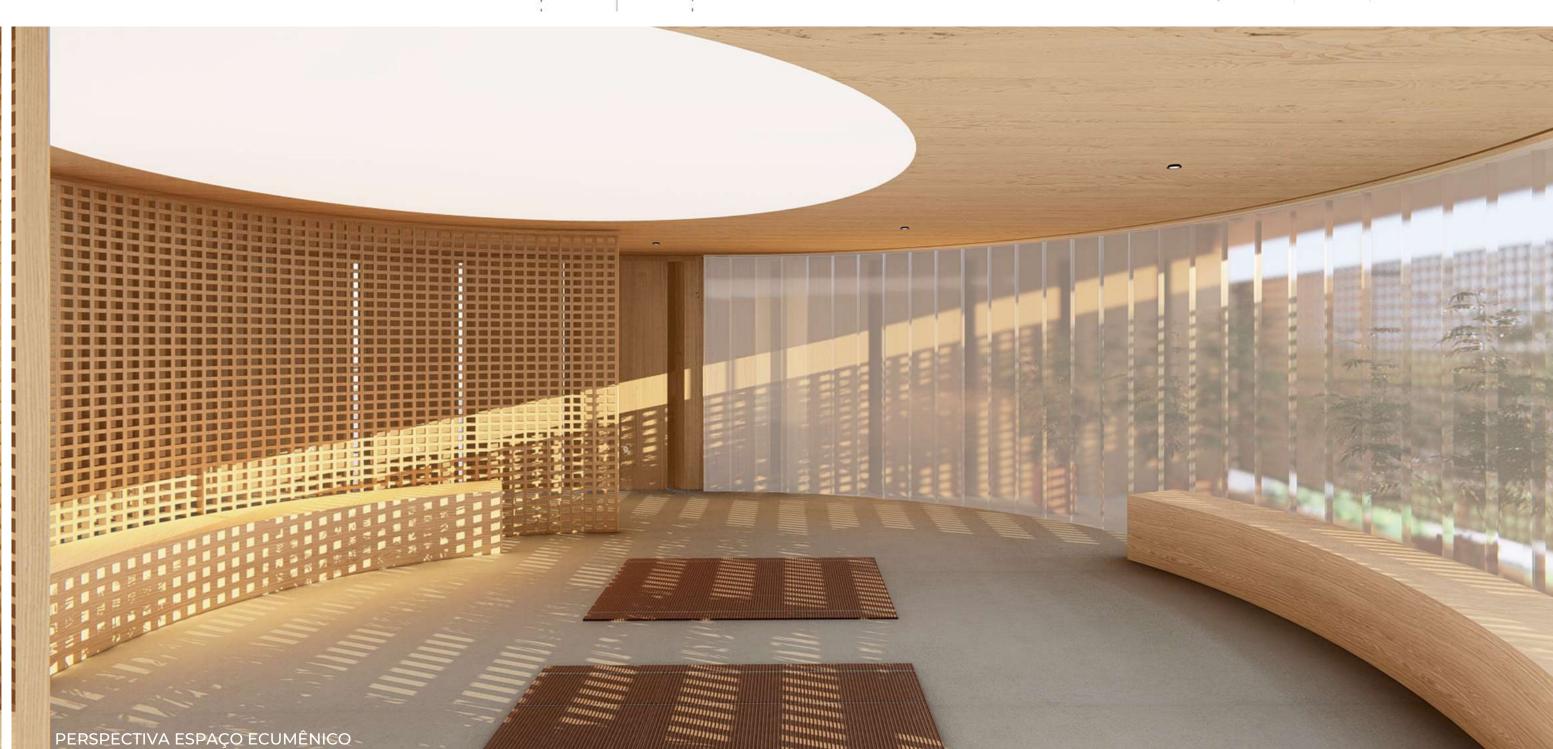



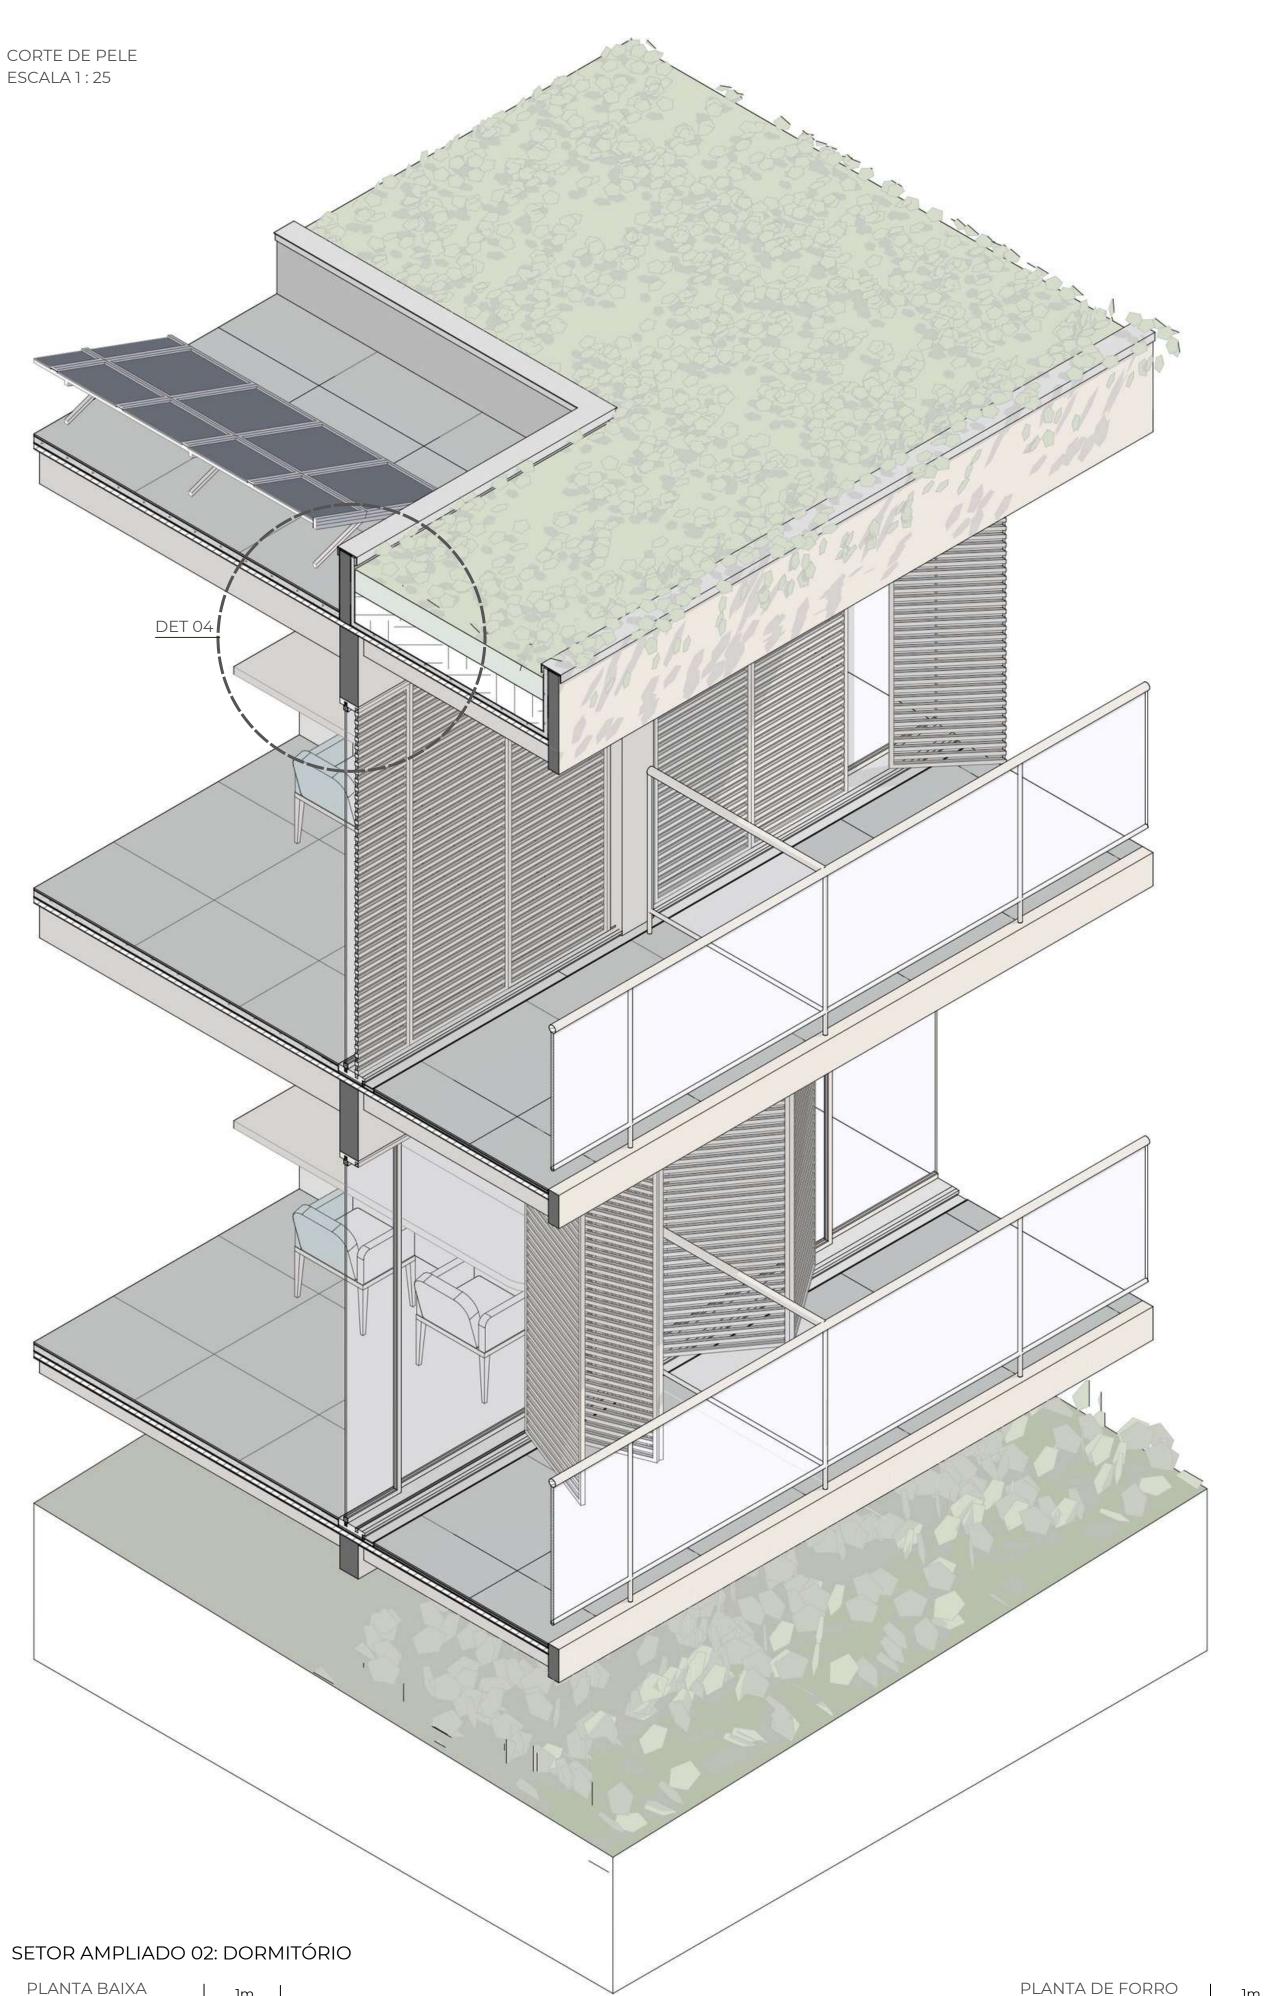

LEGENDA CORTE DE PELE EXPLODIDO:

1 - COBERTURA VEGETAL DE FORRAÇÃO RASTEIRA E JASMIM PENDENTE

2 - CAMADA DE SUBSTRATO 3 - MANTA BIDIM 4 - CAMADA DE REGULARIZAÇÃO / PROTEÇÃO

5 - IMPERMEABILIZAÇÃO COM MANTA ASFÁLTICA ANTI RAÍZES

6 - PAINEL WALL 4CM COM ACABAMENTO INFERIOR EM LÂMINA DE MADEIRA PINUS

7 - PORCELANATO SOMA CONCRETO PURO 80X80 PORTOBELLO COM REJUNTE EPÓXI 8 - CIMENTO COLA

9 - IMPERMEABILIZAÇÃO COM MANTA ASFÁLTICA 10 - PLATIBANDA DE MLC

11 - BARROTE DE MLC 25 X 8 CM 12 - VIGA DE MLC 47 X 14 CM 13 - BARROTE DE MLC 15 X 8 CM

14 - VIGA DE BORDA DE MLC 15X 8 CM 15 - VIGA DE MLC 23 X 14 CM


16 - BARROTE DE MLC 12,5 X 8 CM 17 - SOLEIRA EM GRANITO CINZA ABSOLUTO 18 - ESQUADRIA DE CORRER 3 FOLHAS EM MADEIRA

19 - PAINEL CAMARÃO VENEZIANADO 20 - GUARDA-CORPO DE VIDRO COM ESTRUTURA DE MADEIRA H = 110CM

21 - MANTA ACÚSTICA 22 - RALO LINEAR CALHA

23 - PLACA FOTOVOLTÁICA

24 - RUFO EM CHAPA GALVANIZADA 25- PILAR DE MLC 24 X 24 CM

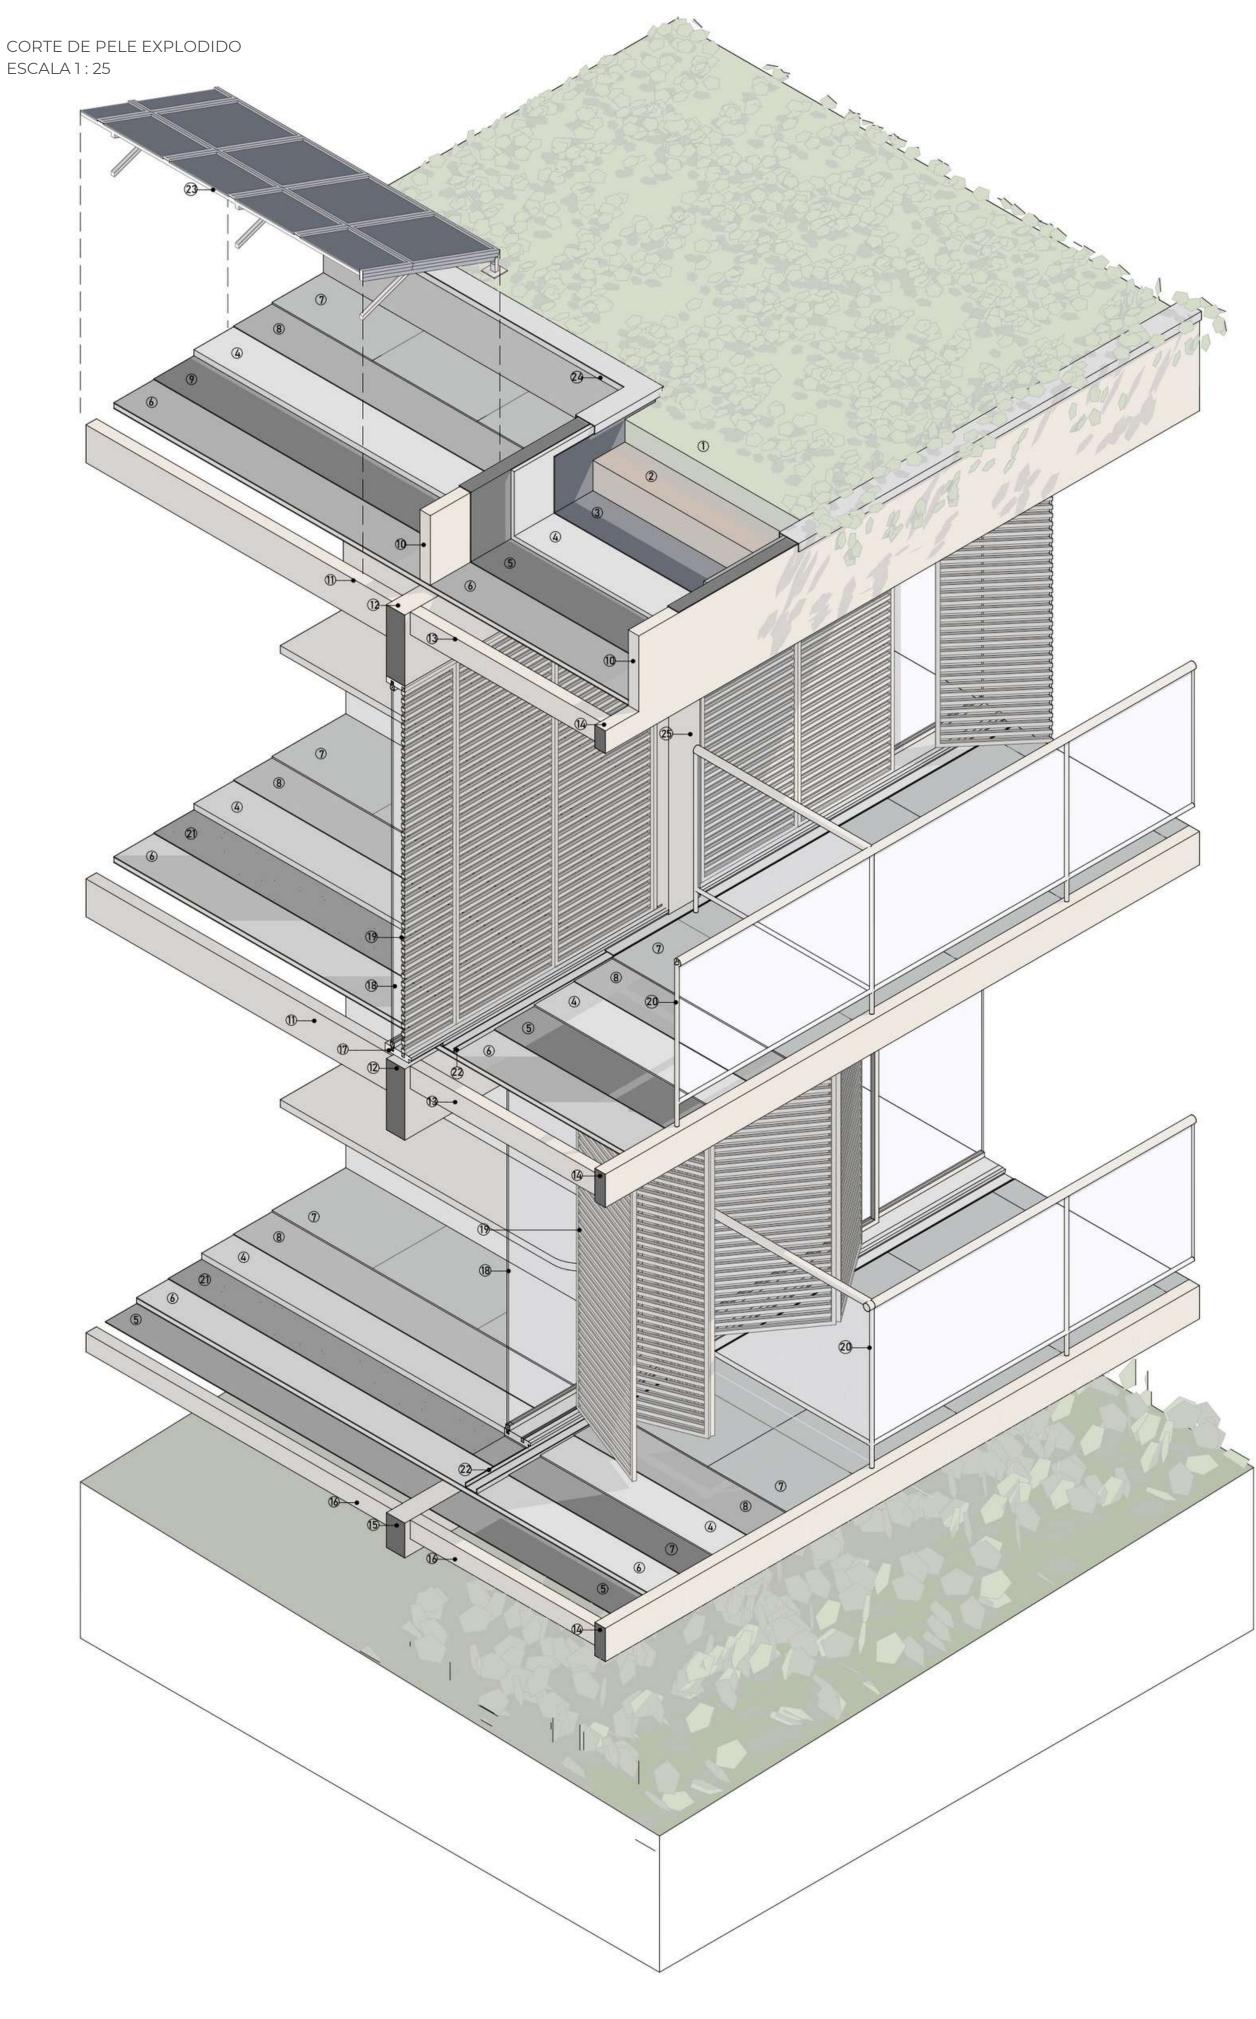

ESCALA 1:50 Piso: Porcelanatol Soma Concreto Puro 80X80 A: 20,9 m² Piso: Porcelanato Soma Concreto Puro 80X80 Piso: Porcelanato Soma Concreto Puro 80X80 BANHO BLOCO 02 A: 4,9 m² +3,00

CORTE 01

ESCALA1:50

19 20 21 22 23 24

LEGENDA PLANTA BAIXA:

1 - GUARDA-CORPO DE VIDRO COM ESTRUTURA DE MADEIRA H = 110CM 2 - PAINEL CAMARÃO VENEZIANADO 3 - MÓVEL EM MDF COM ACABAMENTO EM MELAMINA CARVALHO ARAUCO 4 - LUMINÁRIA ARANDELA BOLA 15X15 DE VIDRO LEITOSO COM LAMPADA LED

5 - ESTRUTURA CAMA EM MDF COM ACABAMENTO EM MELAMINA CARVALHO ARAUCO E COLCHÃO DE SOLTEIRO 88 X 188 CM 6 - ESPELHO REDONDO Ø100 CM 7 - CADEIRA NEW COM BRAÇO


MADEIRA LIDER 8 - RALO LINEAR CALHA 9 - ESQUADRIA DE CORRER 3 FOLHAS 10 - TELEVISÃO 40" 11 - MICROONDAS 20L

12 - FRIGOBAR 45L

13 - ARMÁRIO EM MDF COM

ACABAMENTO EM MELAMINA 14 - TAMPO E CUBA ESCULPIDA COM ACABAMENTO DE PORCELANATO MOOD BL LEX 15X15 PORTINARI 15 - MISTURADOR MONOCOMANDO DE MESA START CROMADO DECA 16 - PORTA DE MADEIRA 90 X 210 COM ACABAMENTO EM PINTURA ACRÍLICA FOSCA AZUL INFINITO SUVIINIL 17 - MISTURADOR DE MESA BICA ALTA POLO CROMADO DECA

18 - ESPELHO RETANGULAR 19 - BOX DE VIDRO LAMINADO E=1CM 20 - BARRA DE APOIO CROMADA 21 - CHUVEIRO COM DESVIADOR E DUCHA MANUAL DECA FLEX CROMADO 22 - BACIA CONVENCIONAL VOGUE PLUS CONFORTO BRANCO 23 - BANCO RETRÁTIL 45 X 70 CM

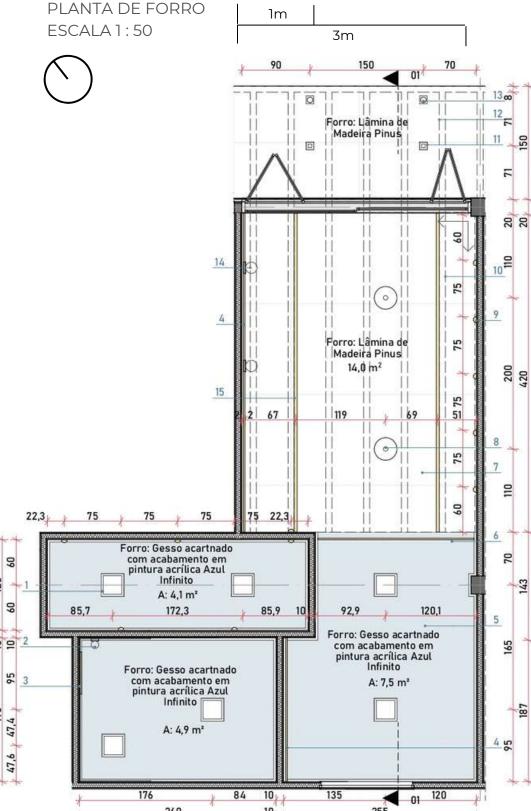

LEGENDA PLANTA DE FORRO: 1 - LUMINÁRIA DE SOBREPOR PLAFON QUADRADO POLICARBONATO E ALUMÍNIO BRANCO OPUS 30X30 LED 2 - LUMINÁRIA ARANDELA BOLA 10X10 DE

VIDRO LEITOSO COM LAMPADA LED

3 - FITA DE LED EMBUTIDA NO ESPELHO

4 - FITA DE LED EMBUTIDA NA MARCENARIA 5 - FORRO DE GESSO ACARTONADO COM ACABAMENTO EM PINTURA ACRÍLICA FOSCA AZUL INFINITO SUVINIL 6 - FITA DE LED ACIMA DO FORRO 7 - ACABAMENTO INFERIOR DO PAINEL WALL EM LÂMINA DE MADEIRA PINUS 8 - LUMINÁRIA PENDENTE GALLETA -BELLA ILUMINAÇÃO 4000K 9 - LUMINÁRIA BALIZADOR DE EMBUTIR LED ARC REDONDO BRANCO 2700K

10 - BARROTE DE MLC 15 X 8 CM

15 - PERFIL DE LED 3000K

11 - LUMINÁRIA SPOT DE SOBREPOR

QUADRADA PRETA DICRÓICA PAR16 3000K 12 - BARROTE DE MLC 15 X 8 CM 13 - LUMINÁRIA MINI BALIZADOR DE PISO REDONDO PRETO LED 3000K 14 - LUMINÁRIA ARANDELA BOLA 15X15 DE VIDRO LEITOSO COM LAMPADA LED

DUU DU

LEGENDA DETALHE 04:

1 - LÂMINA DE MADEIRA PINUS

2 - MADEIRA SARRAFEADA (INTERIOR PAINEL WALL) 3 - PLACA CIMENTÍCIA (EXTERIOR PAINEL 4 - IMPERMEABILIZAÇÃO COM MANTA

ASFÁLTICA 5 - CAMADA DE REGULARIZAÇÃO / PROTEÇÃO MECÂNICA 6 - CIMENTO COLA 7 - PORCELANATO SOMA CONCRETO

PURO 80X80 PORTOBELLO COM REJUNTE EPÓXI 8 - PLATIBANDA DE MLC 9 - RUFO EM CHAPA GALVANIZADA 10 - COBERTURA VEGETAL DE FORRAÇÃO RASTEIRA E JASMIM PENDENTE

11 - CAMADA DE SUBSTRATO 12 - MANTA BIDIM 13 - IMPERMEABILIZAÇÃO COM MANTA ASFÁLTICA ANTI RAÍZES 14 - VIGA DE BORDA DE MLC 15 X 8 CM 15 - BARROTE DE MLC 15 X 8 CM 16 - BARROTE DE MLC 25 X 8 CM

17 - VIGA DE MLC 47 X 14 CM 18 - PILAR DE MLC 24 X 24 CM 19 - MARCO DE MADEIRA 20 - PINGADEIRA 22 - PAINEL CAMARÃO DE MADEIRA

VENEZIANADO 21 - ESQUADRIA DE CORRER 3 FOLHAS EM MADEIRA COM VIDRO LAMINADO E=2 CM

LEGENDA PERSPECTIVA ISOMÉTRICA:

PERSPECTIVA ISOMÉTRICA ESCALA1:50

LEGENDA CORTE 01:

1 - JANELA MAXIMAR DE MADEIRA COM VIDRO LAMINADO E = 1CM 2 - ARMÁRIO ALTO DE MDF RIPADO VAZADO COM ACABAMENTO EM MELAMINA CARVALHO ARAUCO 3 - TUBULAÇÕES EM PVC 4 - ESPELHO DE PORCELANATO MOOD BL

LEX 15X15 PORTINARI 5 - TIRANTE METÁLICO 6 - FORRO DE GESSO ACARTONADO COM

ACABAMENTO EM PINTURA ACRÍLICA AZUL INFINITO 7 - VIGA DE MLC 47 X 14 CM 8 - FITA DE LED ACIMA DO FORRO 9 - BARROTE DE MLC 25 X 8 CM 10 - LUMINÁRIA PENDENTE GALLETA -BELLA ILUMINAÇÃO 4000K 11 - CABECEIRA EM MDF COM ACABAMENTO EM MELAMINA AZUL ARDÓSIA GUARARAPES

12 - PAREDE INTERNA DE WOOD FRAME

FOSCA NUVEM DE PAPEL SUVINIL

COM ACABAMENTO EM PINTURA ACRÍLICA

13 - PRATELEIRAS E MDF PINTURA ACRÍLICA COM ACABAMENTO EM MELAMINA CARVALHO ARAUCO 14 - COBERTURA DE PAINEL WALL COM ACABAMENTO INFERIOR EM LÂMINA DE

MADEIRA PINUS 15 - ESQUADRIA DE CORRER 3 FOLHAS EM MADEIRA 16 - PAINEL CAMARÃO VENEZIANADO 17 - LUMINÁRIA SPOT DE SOBREPOR

QUADRADA PRETA DICRÓICA PAR16 3000K 18 - VIGA DE BORDA DE MLC 15X 8 CM 19 - PORTA DE MADEIRA 90 X 210 COM ACABAMENTO EM PINTURA ACRÍLICA FOSCA AZUL INFINITO SUVIINIL 20 - MISTURADOR MONOCOMANDO DE MESA START CROMADO DECA 21- TAMPO E CUBA ESCULPIDA COM ACABAMENTO DE PORCELANATO MOOD BL LEX 15X15 PORTINARI

22 - MICROONDAS 20L 23 - FRIGOBAR 45L 24 - PORTA DE CORRER DE MADEIRA 25 - ESPELHO REDONDO 100 CM 26 - PISO DE PAINEL WALL COM ACABAMENTO EM PORCELANATO SOMA CONCRETO PURO 80X80 PORTOBELLO COM REJUNTE EPÓXI 27 - INTERRUPTOR DUPLO SIMPLES + TOMADA RECTA BRANCO FOSCO 28 - ESTRUTURA CAMA EM MDF COM ACABAMENTO EM MELAMINA CARVALHO ARAUCO E COLCHÃO DE SOLTEIRO 88 X

29 - LUMINÁRIA ARANDELA BOLA 15X15 DE VIDRO LEITOSO COM LAMPADA LED 30 - MÓVEL EM MDF COM ACABAMENTO EM MELAMINA CARVALHO ARAUCO 31 - SOLEIRA EM GRANITO CINZA ABSOLUTO

32 - RALO LINEAR CALHA

REDONDO PRETO LED 3000K

33 - LUMINÁRIA MINI BALIZADOR DE PISO

DETALHE 04

ESCALA 1:10

1 - USO DA COR REFERENTE AO BLOCO EM ELEMENTOS ARQUITETÔNICOS PARA AUXILIAR NA LOCALIZAÇÃO ESPACIAL 2 -MOBILIÁRIO ADAPTADO PARA CADEIRANTES 3 - MARCENARIA COM ACABAMENTO AMADEIRADO COMO ELEMENTO BIOFÍLICO 4 - BANHEIRO ADAPTADO PARA CADEIRANTES 5 - ACABAMENTOS DA PAREDE E PORTA DE CORRER OM ACABAMENTO AMADEIRADO COMO ELEMENTO BIOFÍLICO E DE CONFORTO VISUAL 6 - PISO CERÂMICO ANTIDERRAPANTE VISANDO EVITAR QUEDAS 7 - MOBILIÁRIO FIXO COM CANTOS ARREDONDADOS VISANADO A SEGURANÇA DO IDOSO 8 - USO DE CORES CLARAS PARA AUMENTAR VISIBILIDADE DO AMBIENTE, ALINHADO AO USO DE LUMINÁRIAS COM LUZ INDIRETA PARA EVTIAR O OFUSCAMENTO DA VISÃO 9 -ESQUADRIA DE VIDRO DE CORRER PARA AUMENTAR A ILUMINAÇÃO NATURAL E VENTILAÇÃO CRUZADA 10 - PAINEL CAMARÃO COMO ELEMENTO DE SOMBREAMENTO E DE PRIVACIDADE ENTRE AS VARANDAS 11 - VARANDA INDIVIDUAL PARA CADA QUARTO VISANDO AUMENTAR O BEM

ESTAR E CONTATO COM A NATUREZA

